



**Rapport 2300223.r01**

Yara Ureum 8 nieuwe liftinstallatie  
Onderzoek brandveiligheid



## Rapport 2300223.r01

Yara Ureum 8 nieuwe liftinstallatie  
Onderzoek brandveiligheid

Datum : 15 mei 2023  
Opdrachtgever : Yara Sluiskil BV  
Sluiskil  
Behandeld door :   
Adviseur :   
Goedgekeurd : 

**INHOUD****PAGINA**

1	INLEIDING	3
2	UITGANGSPUNTEN	3
2.1	Situatie	3
2.2	Gebruikte informatie	4
2.3	Gebruiksfuncties	4
2.4	Beoordelingskader	4
3	VEILIG VLUCHTEN EN INDELING IN BRANDCOMPARTIMENTEN	5
3.1	Indeling in brandcompartimenten	5
3.2	Vluchtmogelijkheden	5
3.3	Vereiste weerstand tegen branddoorslag en brandoverslag en weerstand tegen rookdoorgang	5
3.4	Vluchtrouteaanduidingen en voorzieningen	6
4	VOORSCHRIFTEN BUITENTRAP	6
5	VOORSCHRIFTEN LIFT	7
6	CONCLUSIE	8

**FIGUREN**

1	Situatietekening met aanduiding locatie nieuwe buitentrap
2	Plattegronden nieuwe situatie
2.1	situatie
2.2	plattegrond begane grond
2.3	plattegrond eerste verdieping
2.4	plattegrond tweede verdieping
2.5	plattegrond derde verdieping
2.6	gevelaanzichten
2.7	doorsneden
3	Plattegronden bestaande situatie
3.1	begane grond t/m 3 <sup>e</sup> verdieping
3.2	4 <sup>e</sup> verdieping t/m 9 <sup>e</sup> verdieping
3.3	10 <sup>e</sup> verdieping t/m dak

Dit document is eigendom van de opdrachtgever en mag door hem/haar worden gebruikt voor het doel waarvoor het is opgesteld. Niets uit dit document mag worden vermenigvuldigd en/of openbaar gemaakt zonder voorafgaande schriftelijke toestemming van de opdrachtgever en/of van SPA WNP ingenieurs. Kwaliteit en verbetering van product en proces zijn bij SPA WNP ingenieurs gewaarborgd middels een kwaliteitsmanagementsysteem dat is gecertificeerd volgens NEN-EN-ISO 9001:2015.



## 1 INLEIDING


Bij Yara Sluiskil B.V. is het de wens om in Ureum 8, ter plaatse van de huidige trappenhal, een personenlift te plaatsen. De trap zal hiertoe naar buiten verplaatst worden. Door Yara is gevraagd om advies ten behoeve van (brand-)veiligheid over de vluchtveiligheid van de situatie, de voorschriften voor de vluchtrap en de voorschriften voor de nieuwe lift. Het doel van het onderzoek is het adviseren over de te nemen maatregelen, zodat aan de (brand)veiligheidseisen van Bouwbesluit 2012 kan worden voldaan.

## 2 UITGANGSPUNTEN

### 2.1 Situatie

Bij Ureum 8 van Yara Sluiskil is het de wens om tussen de twee gebouwen in de nieuwe buitentrap te realiseren. In afbeelding 1 is een luchtfoto gegeven, waarop de locatie van de gebouwen van Ureum 8 is aangegeven.

Afbeelding 1: Situering plan (bron: google maps)

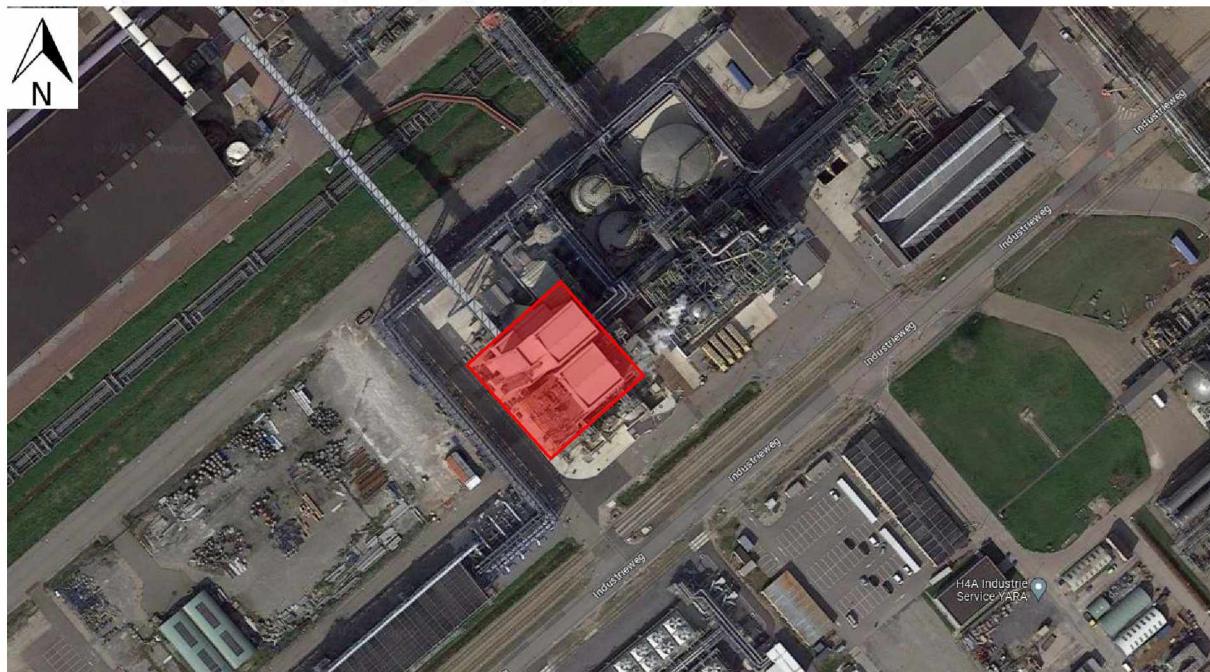



## 2.2 Gebruikte informatie

Het advies is gebaseerd op de volgende informatie:

- Excel bestand 'Bouwbesluit check trap en lift U8', zoals ontvangen op 20 maart 2023 van de afdeling HESQ van Yara.
- Tekeningen van Tecnimont, getiteld 'Escape route layout', met datum 7 december 2018, zoals ontvangen op 20 maart 2023 van de afdeling HESQ van Yara;
- Tekeningen van FAKTOR Civil Engineering, blad nr. S-07 t/m S-09 (2x) en S-15 met datum 7 mei 2020, zoals ontvangen op 20 maart 2023 van de afdeling HESQ van Yara.
- Rapport 'Rapportage Beheersbaarheid van Brand Ureum 8 Yara Sluiskil BV', van SAKE Advies B.V. uit Culemborg, van 21 december 2015. Dit rapport is onderdeel van de huidig vergunde situatie.
- Tekeningen, als ontvangen op 11 april vanuit Yara Sluiskil van Ureum 8 Granluatie, waaronder plattegronden van alle verdiepingen, doorsneden en een algemene Lay-out van Ureum 8.
- Tekeningen van Faktor Civil Engineering, uitgevoerd onder ordernummer 194344, van de nieuwe situatie:
  - S-07, nieuwe plattegronden 100.000 – 114.800, d.d. 07-05-2020
  - S-08, nieuwe plattegronden 118.400 – 135.800, d.d. 07-05-2020
  - S-09, nieuwe plattegronden 139.900 – 153.200, d.d. 07-05-2020

Aanvullend is op 1 mei 2023 een locatiebezoek uitgevoerd.

In figuur 1 is bovengenoemde situatietekening verschaald weergegeven. In figuur 2 zijn de bovengenoemde plattegronden van de bestaande situatie verschaald weergegeven. In figuur 3 zijn de plattegronden van de nieuwe situatie verschaald weergegeven.

## 2.3 Gebruksfuncties

In het pand komt enkel een lichte industriefunctie voor. Er zijn geen personen permanent aanwezig in het gebouw. Door de opdrachtgever is aangegeven dat circa vier keer per dag, één persoon voor maximaal een half uur aanwezig is in de fabriek. Het gebruiksoppervlak van het gebouw is daarmee niet bedoeld voor het verblijven van personen, maar voor het functioneren van een installatie.

Conform de Nota van Toelichting van Bouwbesluit 2012, paragraaf 1.1, artikel 1.1, betekent dit dat de aanwezige vloeren geen 'voor personen bestemde vloeren' zijn:

"Een voor personen bestemde vloer of ruimte is een vloer of ruimte waarvan het kenmerkende gebruik verbonden is met de aanwezigheid van personen. Met andere woorden: er moet worden aangenomen dat bij regulier gebruik op die vloer of in die ruimte mensen aanwezig zijn. Een technische ruimte is daarom in de regel geen voor personen bestemde ruimte. Het kenmerkend gebruik van die ruimte is de aanwezigheid en het functioneren van een installatie, niet de incidentele aanwezigheid en werkzaamheden van onderhoudsmonteurs. Moet er voor de bediening van die installatie personeel aanwezig zijn, dan is de ruimte wel een voor personen bestemde ruimte."

## 2.4 Beoordelingskader

Het beoordelingskader van het onderzoek wordt gevormd door Bouwbesluit 2012, volgens het niveau voor verbouw. Voor de meeste beoordelingsaspecten houdt dit in dat het rechtens verkregen niveau niet mag verslechteren. Het rechtens verkregen niveau dient vastgesteld te worden aan de hand van de huidig geldende vergunningsstukken. Hierbij gelden de eisen voor bestaande bouw als ondergrens en de eisen voor nieuwbouw als boven grens. Doordat het pand in 2016 is gebouwd, is het niveau voor verbouw in deze situatie gelijk aan het niveau voor nieuwbouw.



### 3 VEILIG VLUCHTEN EN INDELING IN BRANDCOMPARTIMENTEN

#### 3.1 Indeling in brandcompartimenten

Voor de brandcompartimentering van Ureum 8 is bij de oprichting van het pand een gelijkwaardigheidsonderzoek uitgevoerd. Dit onderzoek is gerapporteerd in rapport 'Rapportage Beheersbaarheid van Brand Ureum 8 Yara Sluiskil BV', van SAKE Advies B.V. uit Culemborg, van 21 december 2015. Uit dit onderzoek volgt dat binnen de gebouwen van Ureum 8 geen brandscheidingen nodig zijn om de brandveiligheidsdoelen van Bouwbesluit 2012 te behalen.

De beoogde wijziging heeft geen invloed op deze gelijkwaardigheid omdat:

- er slechts een beperkte vuurlast wordt toegevoegd (de liftinstallatie en bijbehorende constructies);
- er een grote marge was bij het bepalen van de maatgevende vuurlast ( deze was 9,56 kg vh/m<sup>2</sup>, waar 60 kg vh/m<sup>2</sup> is toegestaan);
- er geen vloeroppervlak of volume bij komt in het gebouw, de trap die wordt toegevoegd wordt buiten op het terrein toegevoegd.

Het is daarom niet nodig om de gelijkwaardigheid opnieuw te beoordelen en/of brandscheidingen toe te voegen om te voldoen aan de eisen van Bouwbesluit 2012.

#### 3.2 Vluchtmogelijkheden

Conform afdeling 2.12, artikel 2.102, lid 1 dient een vluchtroute aanwezig te zijn vanaf iedere 'voor personen bestemde' vloer:

*"Op elk punt van een voor personen bestemd gedeelte van een vloer begint een vluchtroute die leidt naar het aansluitende terrein en vandaar naar de openbare weg."*

Doordat, zoals onder het kopje 'gebruiksfuncties' is toegelicht, in dit gebouw geen 'voor personen bestemde' vloeren aanwezig zijn. Conform de definitie voor een vluchtroute, zijn in dit pand geen vluchtroutes aanwezig:

*"Route die begint in een voor personen bestemde ruimte, uitsluitend voert over vloeren, trappen of hellingbanen en eindigt op een veilige plaats, zonder dat gebruik behoeft te worden gemaakt van een lift".*

Hierdoor hoeft niet aan de voorschriften voor ((extra) beschermde) vluchtroutes te worden voldaan. Vanuit de Arbo en vanuit afdeling 2.12, artikel 2.101 geldt wel dat een te bouwen bouwwerk zodanige vluchtroutes moet hebben dat bij brand een veilige plaats kan worden bereikt. Dit betekent dat het gebouw op een veilige manier verlaten moet kunnen worden in geval van brand.

Met de beoogde trap wordt een veilige weg naar het aansluitend terrein gerealiseerd voor alle aanwezige vloeren. Hiermee wordt voldaan aan het aansturingsartikel van afdeling 2.12 van Bouwbesluit 2012. Er hoeft geen brandscheiding naar de trap gerealiseerd te worden om aan dit artikel te voldoen.

#### 3.3 Vereiste weerstand tegen branddoorslag en brandoverslag en weerstand tegen rookdoorgang

Doordat er geen brandscheidingen aanwezig zijn in het pand gelden er geen eisen aan de weerstand tegen branddoorslag en brandoverslag of weerstand tegen rookdoorgang van bepaalde scheidingen.



### 3.4 Vluchtrouteaanduidingen en voorzieningen

Het aanbrengen van vluchtrouteaanduidingen in een gebouwdeel met een lichte industriefunctie is conform de in afdeling 6.6 van Bouwbesluit 2012 gestelde eisen niet verplicht. Doordat er geen 'voor personen bestemde' vloeren aanwezig zijn in het pand, gelden er verder ook geen eisen aan draairichtingen of uitvoeringen van deuren. Doordat in het pand geen 'vluchtroutes', als bedoeld in Bouwbesluit 2012, aanwezig zijn, gelden er ook geen eisen aan de afmetingen van doorgangen op de route naar de buitentrap.

Indien gewenst, staat het Yara Sluiskil vrij om eventueel wel te voorzien in vluchtroute-aanduiding of andere voorzieningen die veilig vluchten kunnen bespoedigen, dit is echter niet vereist.

## 4 VOORSCHRIFTEN BUITENTRAP

De voorschriften voor een trap zijn opgenomen in afdeling 2.5 van Bouwbesluit 2012. Deze voorschriften gelden voor een trap op basis van artikel 2.27, die nodig zijn om een hoogteverschil te overbruggen. In artikel 2.27 wordt gesproken over een hoogteverschil dat overbrugd moet worden tussen:

- vloeren waarover een vluchtroute voert;
- vloeren van verblijfsgebieden, verblijfsruimten, toiletruimten, badruimten, of voor bezoekers bestemde vloeren;
- vloeren van een verkeersroute die deze ruimten met elkaar verbindt;
- één van die vloeren en het aansluitende terrein.

Conform de Integrale nota van toelichting, behorende bij afdeling 2.5, artikel 2.33 Afmetingen trap, volgt uit artikel 2.27 dat deze eisen niet van toepassing zijn op een trap naar niet 'voor personen bestemde' vloeren, zoals vloeren van bijvoorbeeld een technische ruimte of een lichte industriefunctie. In de Nota van toelichting van artikel 2.27 wordt aangegeven dat "Als in dergelijke gevallen toch een trap of een hellingbaan wordt gemaakt, dan behoeft die niet te voldoen aan de voorschriften van de afdelingen 2.5 en 2.6".

Voor de situatie bij Ureum 8 geldt daarom dat de uit te voeren buitentrap en de trappen in het gebouw niet verplicht hoeven te voldoen aan de eisen van afdelingen 2.5. Om wel een richtlijn te hebben voor het realiseren van een veilige, bruikbare, trap, zijn hieronder wel de voorschriften van afdelingen 2.5 weergegeven.

Een trap, uitsluitend bedoeld voor vluchten, uitgevoerd volgens de voorschriften van afdeling 2.5 van Bouwbesluit 2012, dient de volgende afmetingen te hebben:

- minimum breedte van de trap: 0,8 m;
- minimum vrije hoogte boven de trap: 2,1 m;
- minimum aantrede, ter plaatse van de klimlijn, gemeten loodrecht op de voorkant van de trede: 0,185 m;
- maximum hoogte van een optrede: 0,21 m;
- minimum breedte van het tredevlak, gemeten loodrecht op de voorkant van dat vlak: 0,05 m;
- minimum breedte van het tredevlak ter plaatse van de klimlijn, gemeten loodrecht op de voorkant van dat vlak: 0,23 m;
- minimum afstand van de klimlijn tot de zijkanten van de trap: 0,3 m.



Verder dient een trap bij de bovenste trede, over de breedte van de trap, aan te sluiten op een vloer met een oppervlakte van ten minste 0,8 m x 0,8 m. En dient een trap voor het overbruggen van een hoogteverschil van meer dan 1 m en met een helling ter plaatse van de klimlijn groter dan 2:3 aan ten minste een zijkant een leuning te hebben. De bovenkant van de leuning ligt, gemeten boven de voorkant van een tredevlak van de trap, op een hoogte van ten minste 0,8 m en ten hoogste 1 m.

Er zijn verder geen voorschriften voor buitentrappen trappen boven een bepaalde hoogte. Geadviseerd wordt om een materiaal toe te passen, wat bij regen niet glad wordt, denk hierbij bijvoorbeeld aan een trap met open treden (roostervloeren).

## 5 VOORSCHRIFTEN LIFT

In Bouwbesluit 2012 zijn voorschriften opgenomen voor een lift, die beoogd is in een toegankelijkheidssector (artikel 4.27). Daar er in het gebouw van Ureum 8 geen sprake is van een toegankelijkheidssector, zijn er geen voorschriften vanuit Bouwbesluit 2012. Indien het gewenst is een lift toe te passen, die wel aan de voorschriften van een lift voor openbare gebouwen (met een toegankelijkheidssector) voldoet, dient de liftkooi ten minste een vloeroppervlakte te hebben van 1,05 m x 1,35 m (artikel 4.28).

Verder wordt in Bouwbesluit 2012 enkel over een lift gesproken, indien een brandweerlift vereist is. Doordat er geen verblijfsgebieden in het gebouw aanwezig zijn, is het uitvoeren van de lift als brandweerlift niet vereist.

Sinds Bouwbesluit 2012 staan geen verdere voorschriften opgenomen in het bouwbesluit. In Bouwbesluit 2003 waren meer eisen opgenomen (onder andere voor een liftschacht), deze zijn nu ondergebracht in het Warenwetbesluit liften 2016. Hierin is met name geregeld dat er geen liften op de markt in Nederland mogen worden gebracht/aangeboden, die niet aan de CE-markering voldoen en zijn/worden uitgevoerd en onderhouden volgens de EU-conformiteit. Voor de exacte invulling van deze voorwaarden adviseren wij bij de liftinstallateur/leverancier na te gaan welke voorwaarden gelden voor deze situatie.

Daarbij dient opgemerkt te worden dat, ondanks dat volgens de definities van Bouwbesluit 2012 dit gebouw niet bestemd is voor (verblijf van) personen, mogelijk voor een liftinstallatie wel de specifieke voorschriften voor een personenlift gelden. Wanneer welke voorwaarden gelden, is bij ons onvoldoende bekend.



## 6 CONCLUSIE

Er zijn geen voorschriften voor veilig vluchten, doordat het gehele gebouw geen voor personen bestemde vloeren bevat. Hierdoor zijn er geen brandscheidingen vereist.


De beoogde uitbreiding met de buitentrap en de realisatie van de lift hebben geen invloed op de opgestelde gelijkwaardigheid uit 2015, doordat het vloeroppervlak en het volume van het gebouw gelijk blijven en er slechts een beperkte vuurlast wordt toegevoegd aan het gebouw.

Voor de buitentrap gelden geen voorschriften, omdat de eisen aan trappen enkel gelden voor het overbruggen van hoogteverschillen tussen 'voor personen bestemde' vloeren onderling en tussen 'voor personen bestemde' vloeren en het aangrenzend terrein.

Vanuit Bouwbesluit 2012 zijn geen voorschriften voor de toe te passen lift.



## FIGUREN

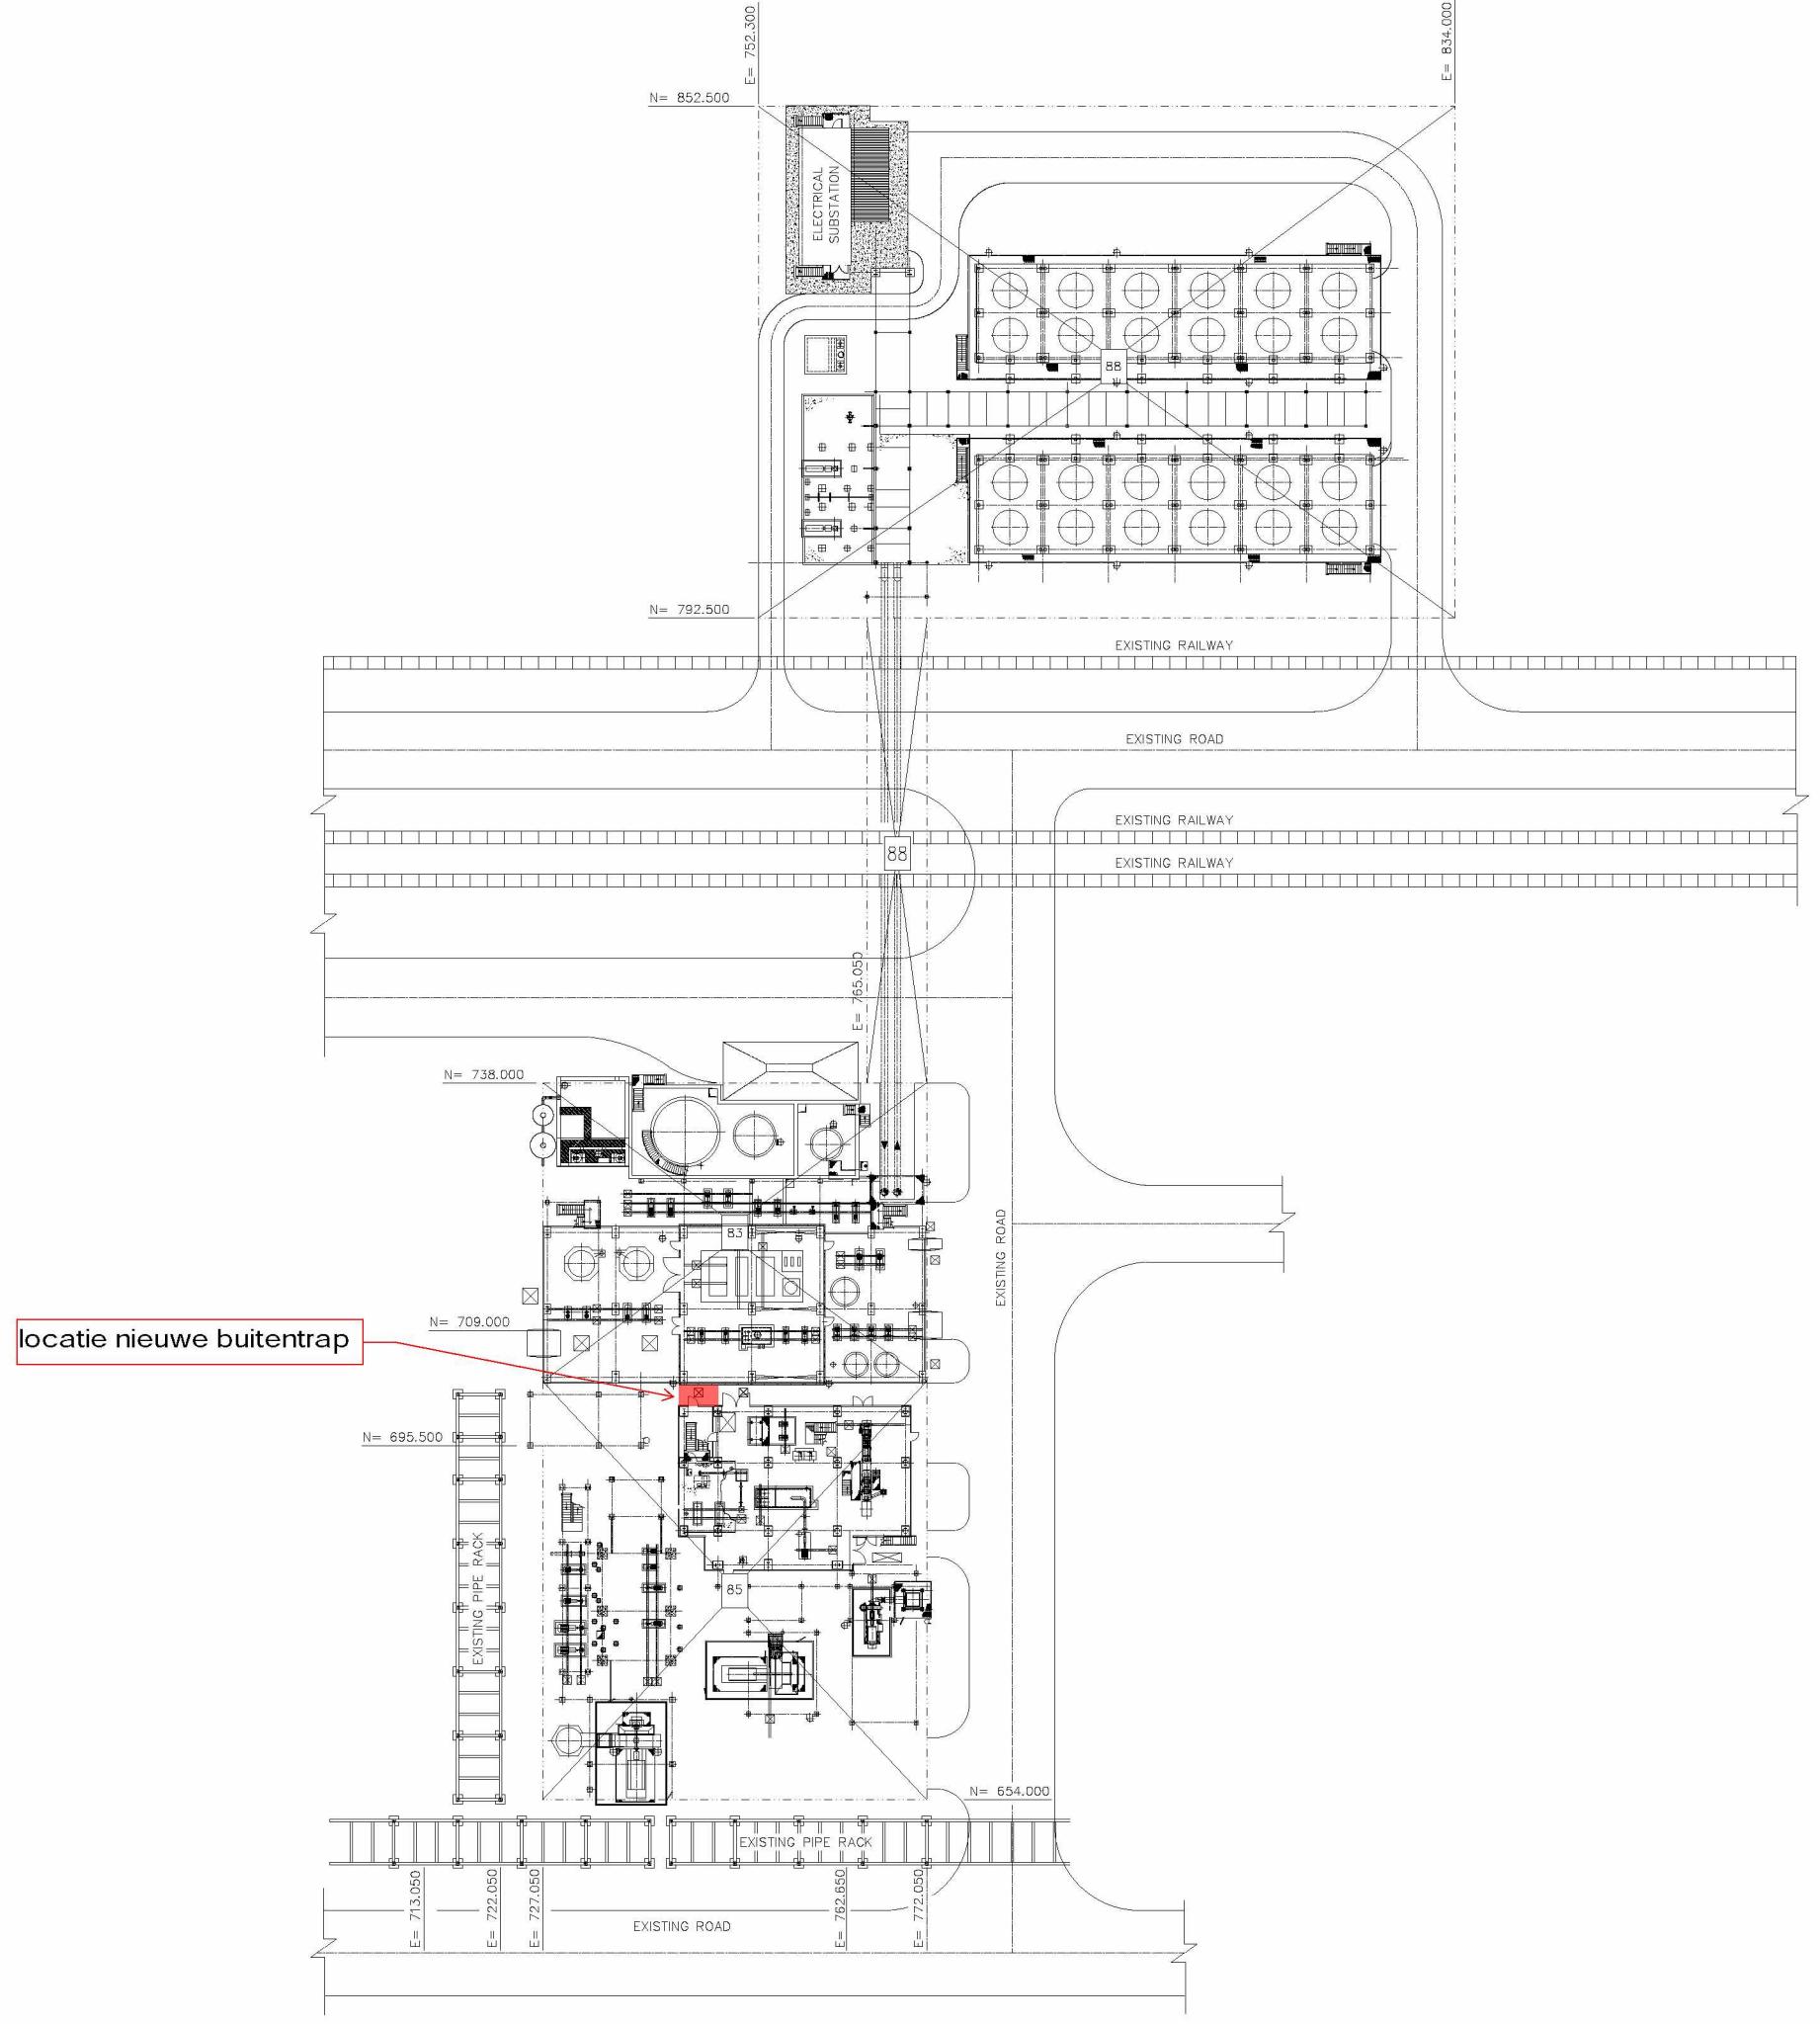

GENERAL REFERENCES		
WES NO.	DESCRIPTION	DRAWING NO.
B3	EQUIPMENT LAYOUT UAS/UREA EVAPORATION	3878-XX-DE-850000/2/3/4/5/6/7/8/9/10/11
B5	EQUIPMENT LAYOUT UAS GRANULATION	3878-XX-DE-830000/2/3/4/5/6/7/8/9/10/11/12
B6	EQUIPMENT LAYOUT COOLING WATER SYSTEM	3878-XX-DE-880000/2

LEGEND AND SYMBOLS		
—	EXISTING PLANT	
—	NEW PLANT	
---	BATTERY LIMIT	

ISSUED FOR CONSTRUCTION		
Date: 2018-09-11	Signature:	

NOTES		
1) ALL DIMENSIONS ARE IN MM & CO-ORDINATES ARE IN N.		
2) PLANT LEVEL DATUM ELEVATION +100.000 = +0.800 HAS SLUISKIL LEVEL		


08	2018.09.11	AS BUILT	
05	2017.09.19	REVISED & ISSUED FOR CONSTRUCTION	F.Gombino
04	2016.05.24	ISSUED FOR CONSTRUCTION	
03	2016.05.16	ISSUED FOR DESIGN DEVELOPMENT-REVISED WHERE MARKED	
02	2015.11.16	ISSUED FOR BUILDING PERMIT PURPOSE	
01	2015.10.15	ISSUE FOR COMPANY APPROVAL	
Issue	Date	Reason for issue - Revision Description	Prepared Checked Approved
Digital signature		COMPANY CATEGORY CODE	1
		COMPANY ACCEPTANCE CODE	


	TECHNICAL IDENTIFICATION CODE Job-IDC-type-M	3878-XX-DE-800001
	CLIENT IDENTIFICATION CODE YARA SLUISKA B.V. UREA & GRANULATION PROJECT	16027-P57-002


TITLE		
EQUIPMENT LAYOUT KEY PLAN	SCALE 1:300	DRIS. SIZE A4




THIS DOCUMENT IS TECHNIMONT'S PROPERTY AND CANNOT BE USED BY OTHERS FOR ANY PURPOSE, WITHOUT PRIOR WRITTEN CONSENT

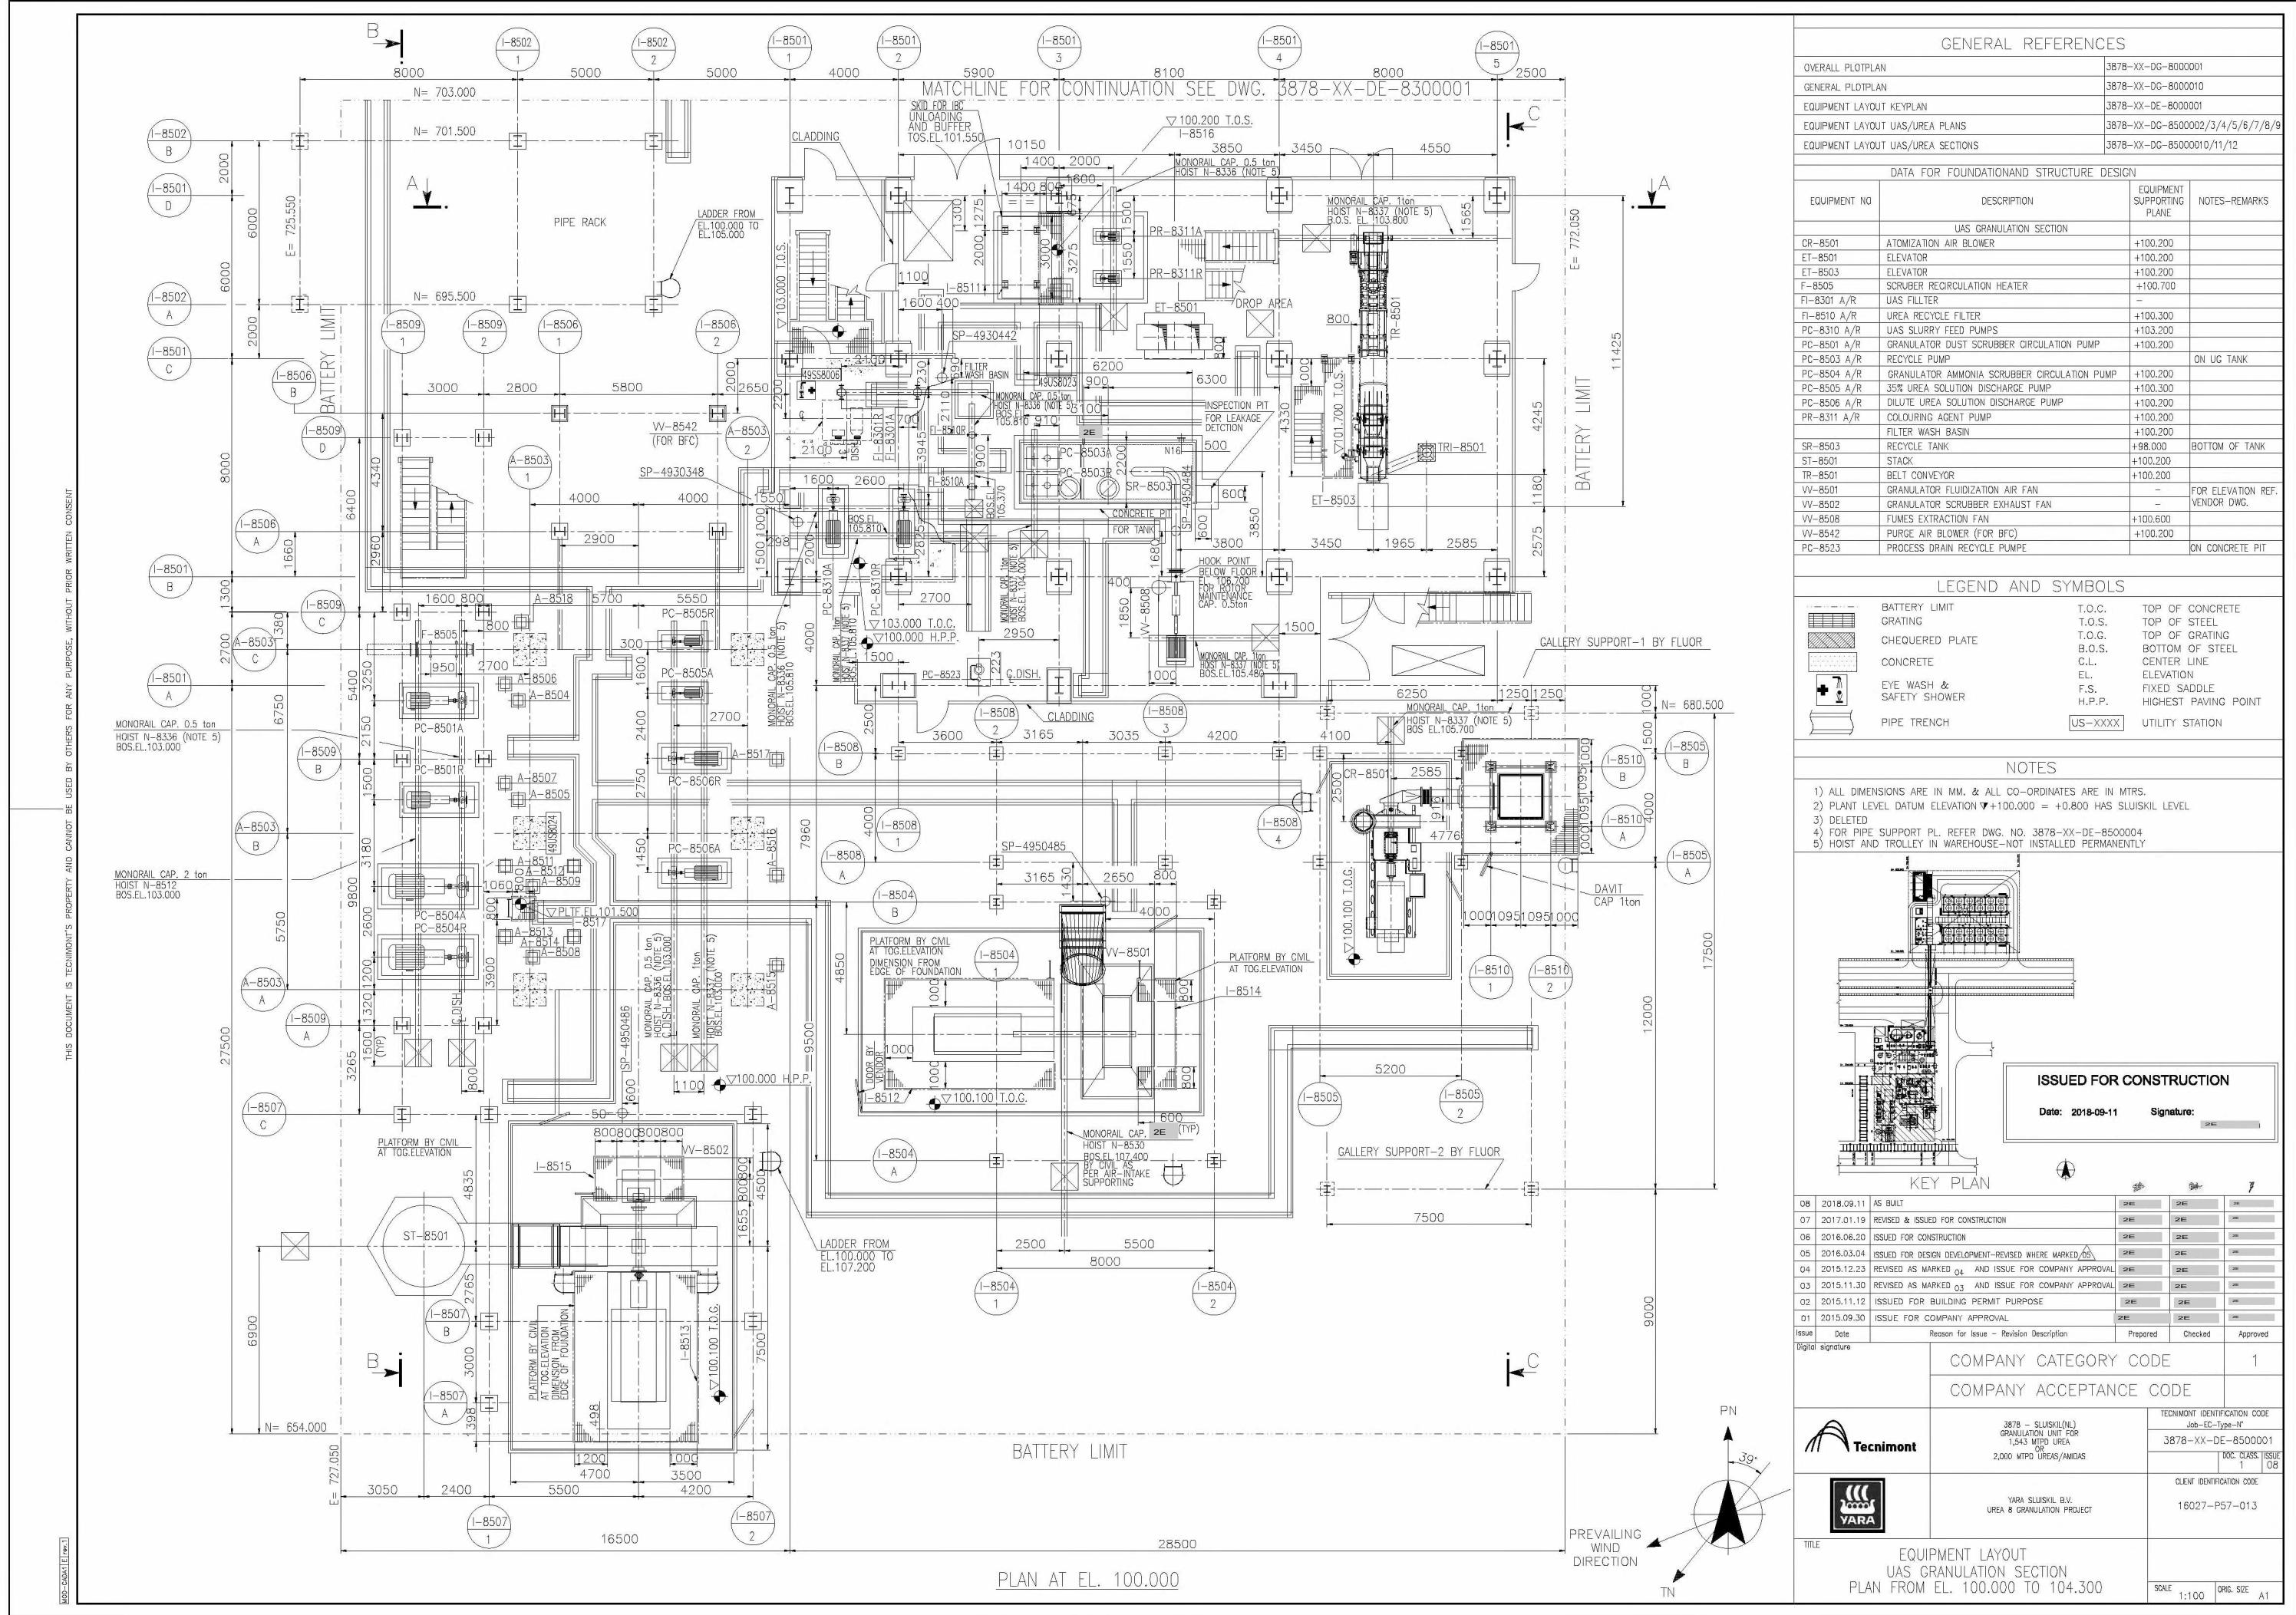

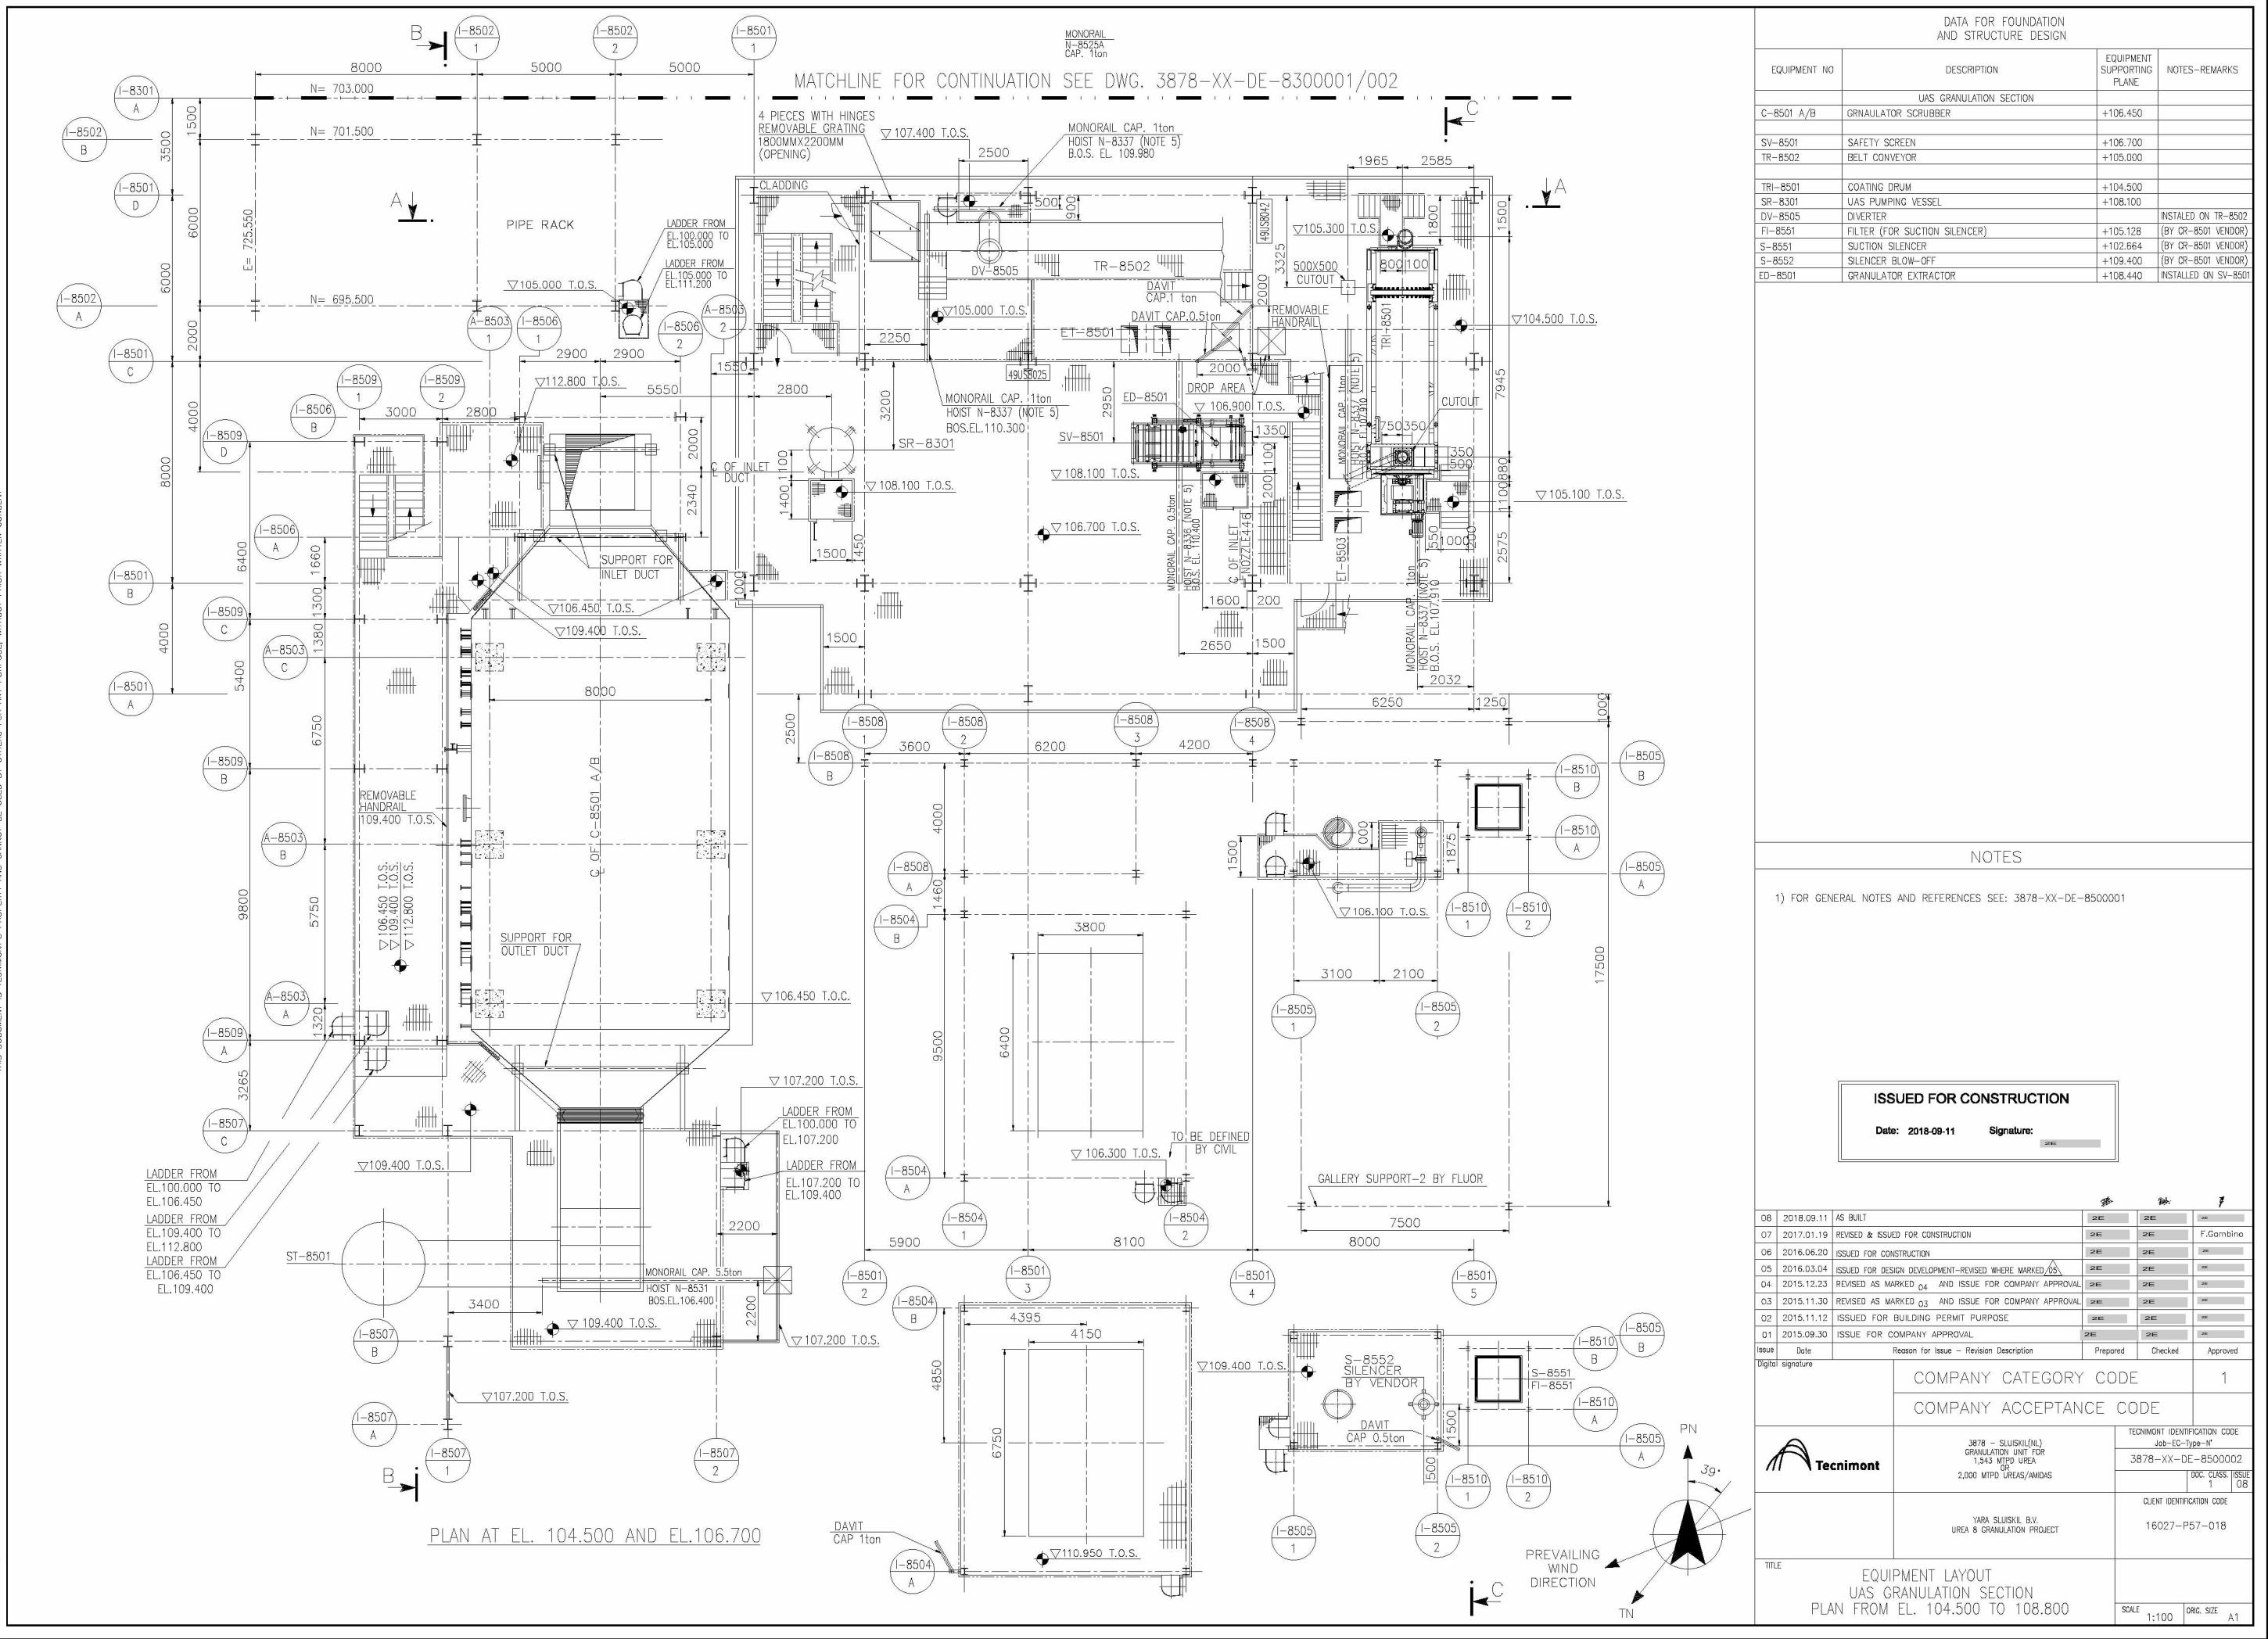
THIS DOCUMENT IS TECNIMONT'S PROPERTY AND CANNOT BE USED BY OTHERS FOR ANY PURPOSE, WITHOUT PRIOR WRITTEN CONSENT.

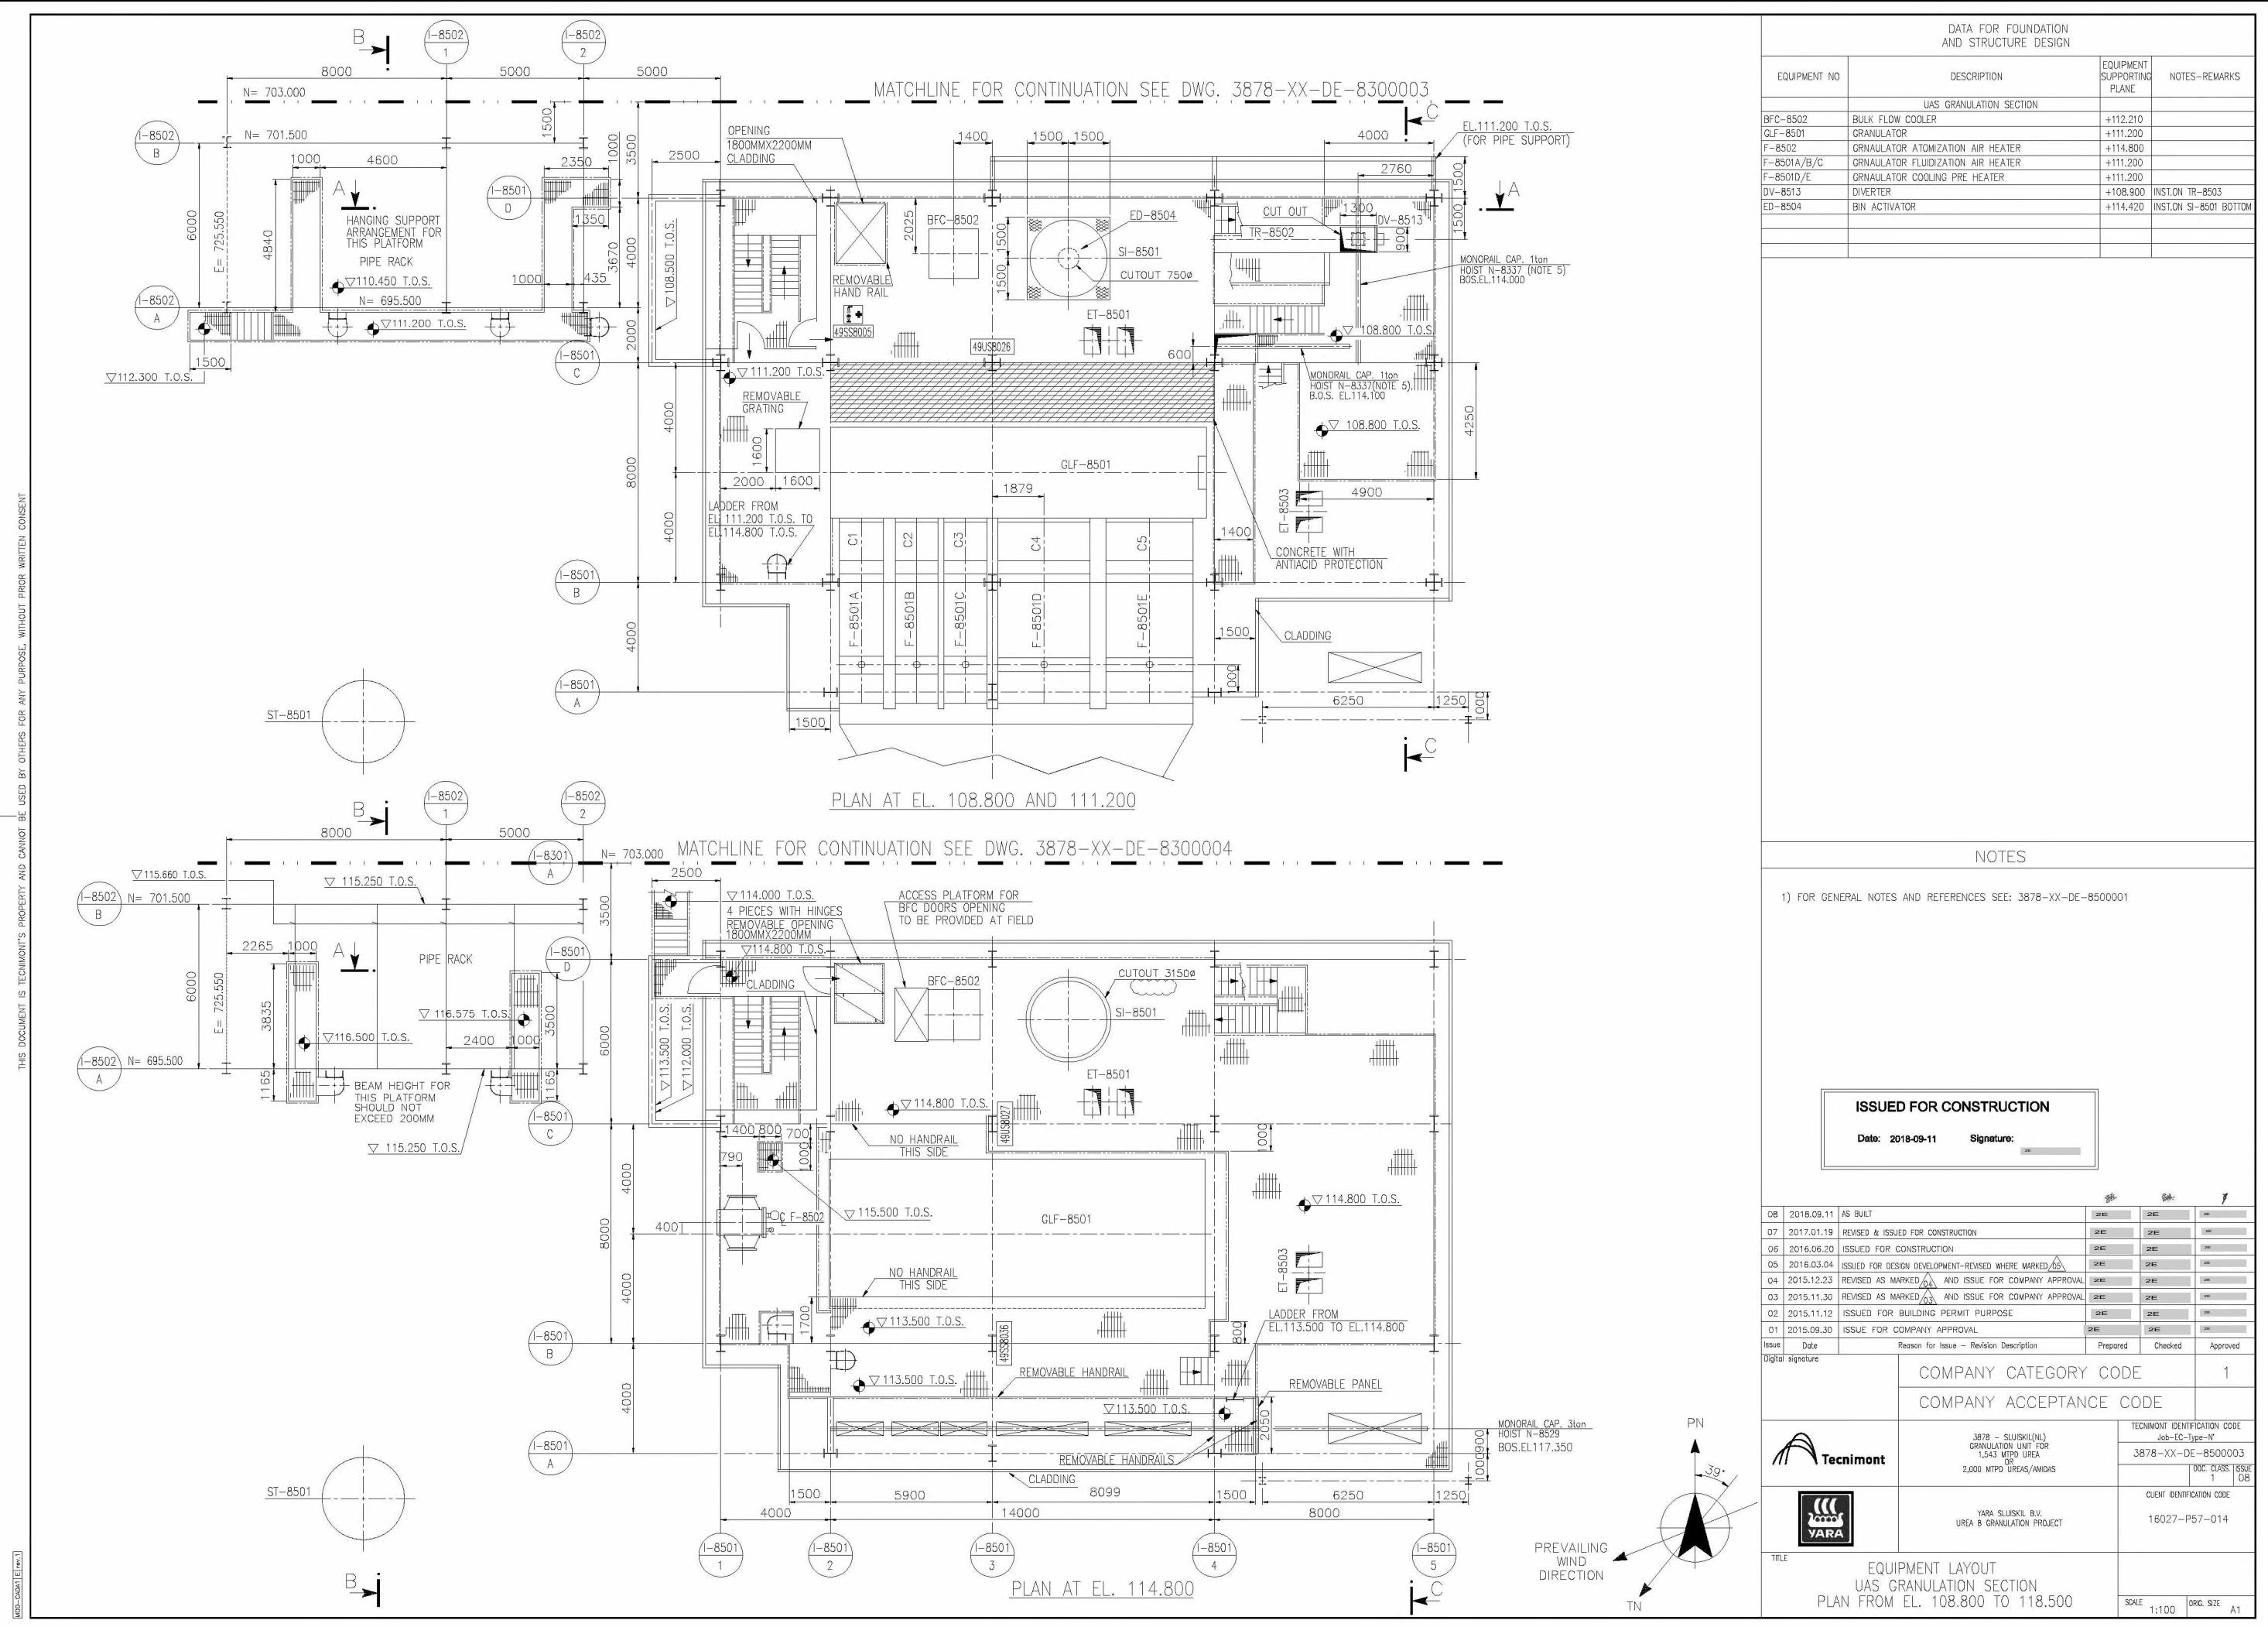

THIS DOCUMENT IS TECHNIMONT'S PROPERTY AND CANNOT BE USED BY OTHERS FOR ANY PURPOSE, WITHOUT PRIOR WRITTEN CONSENT

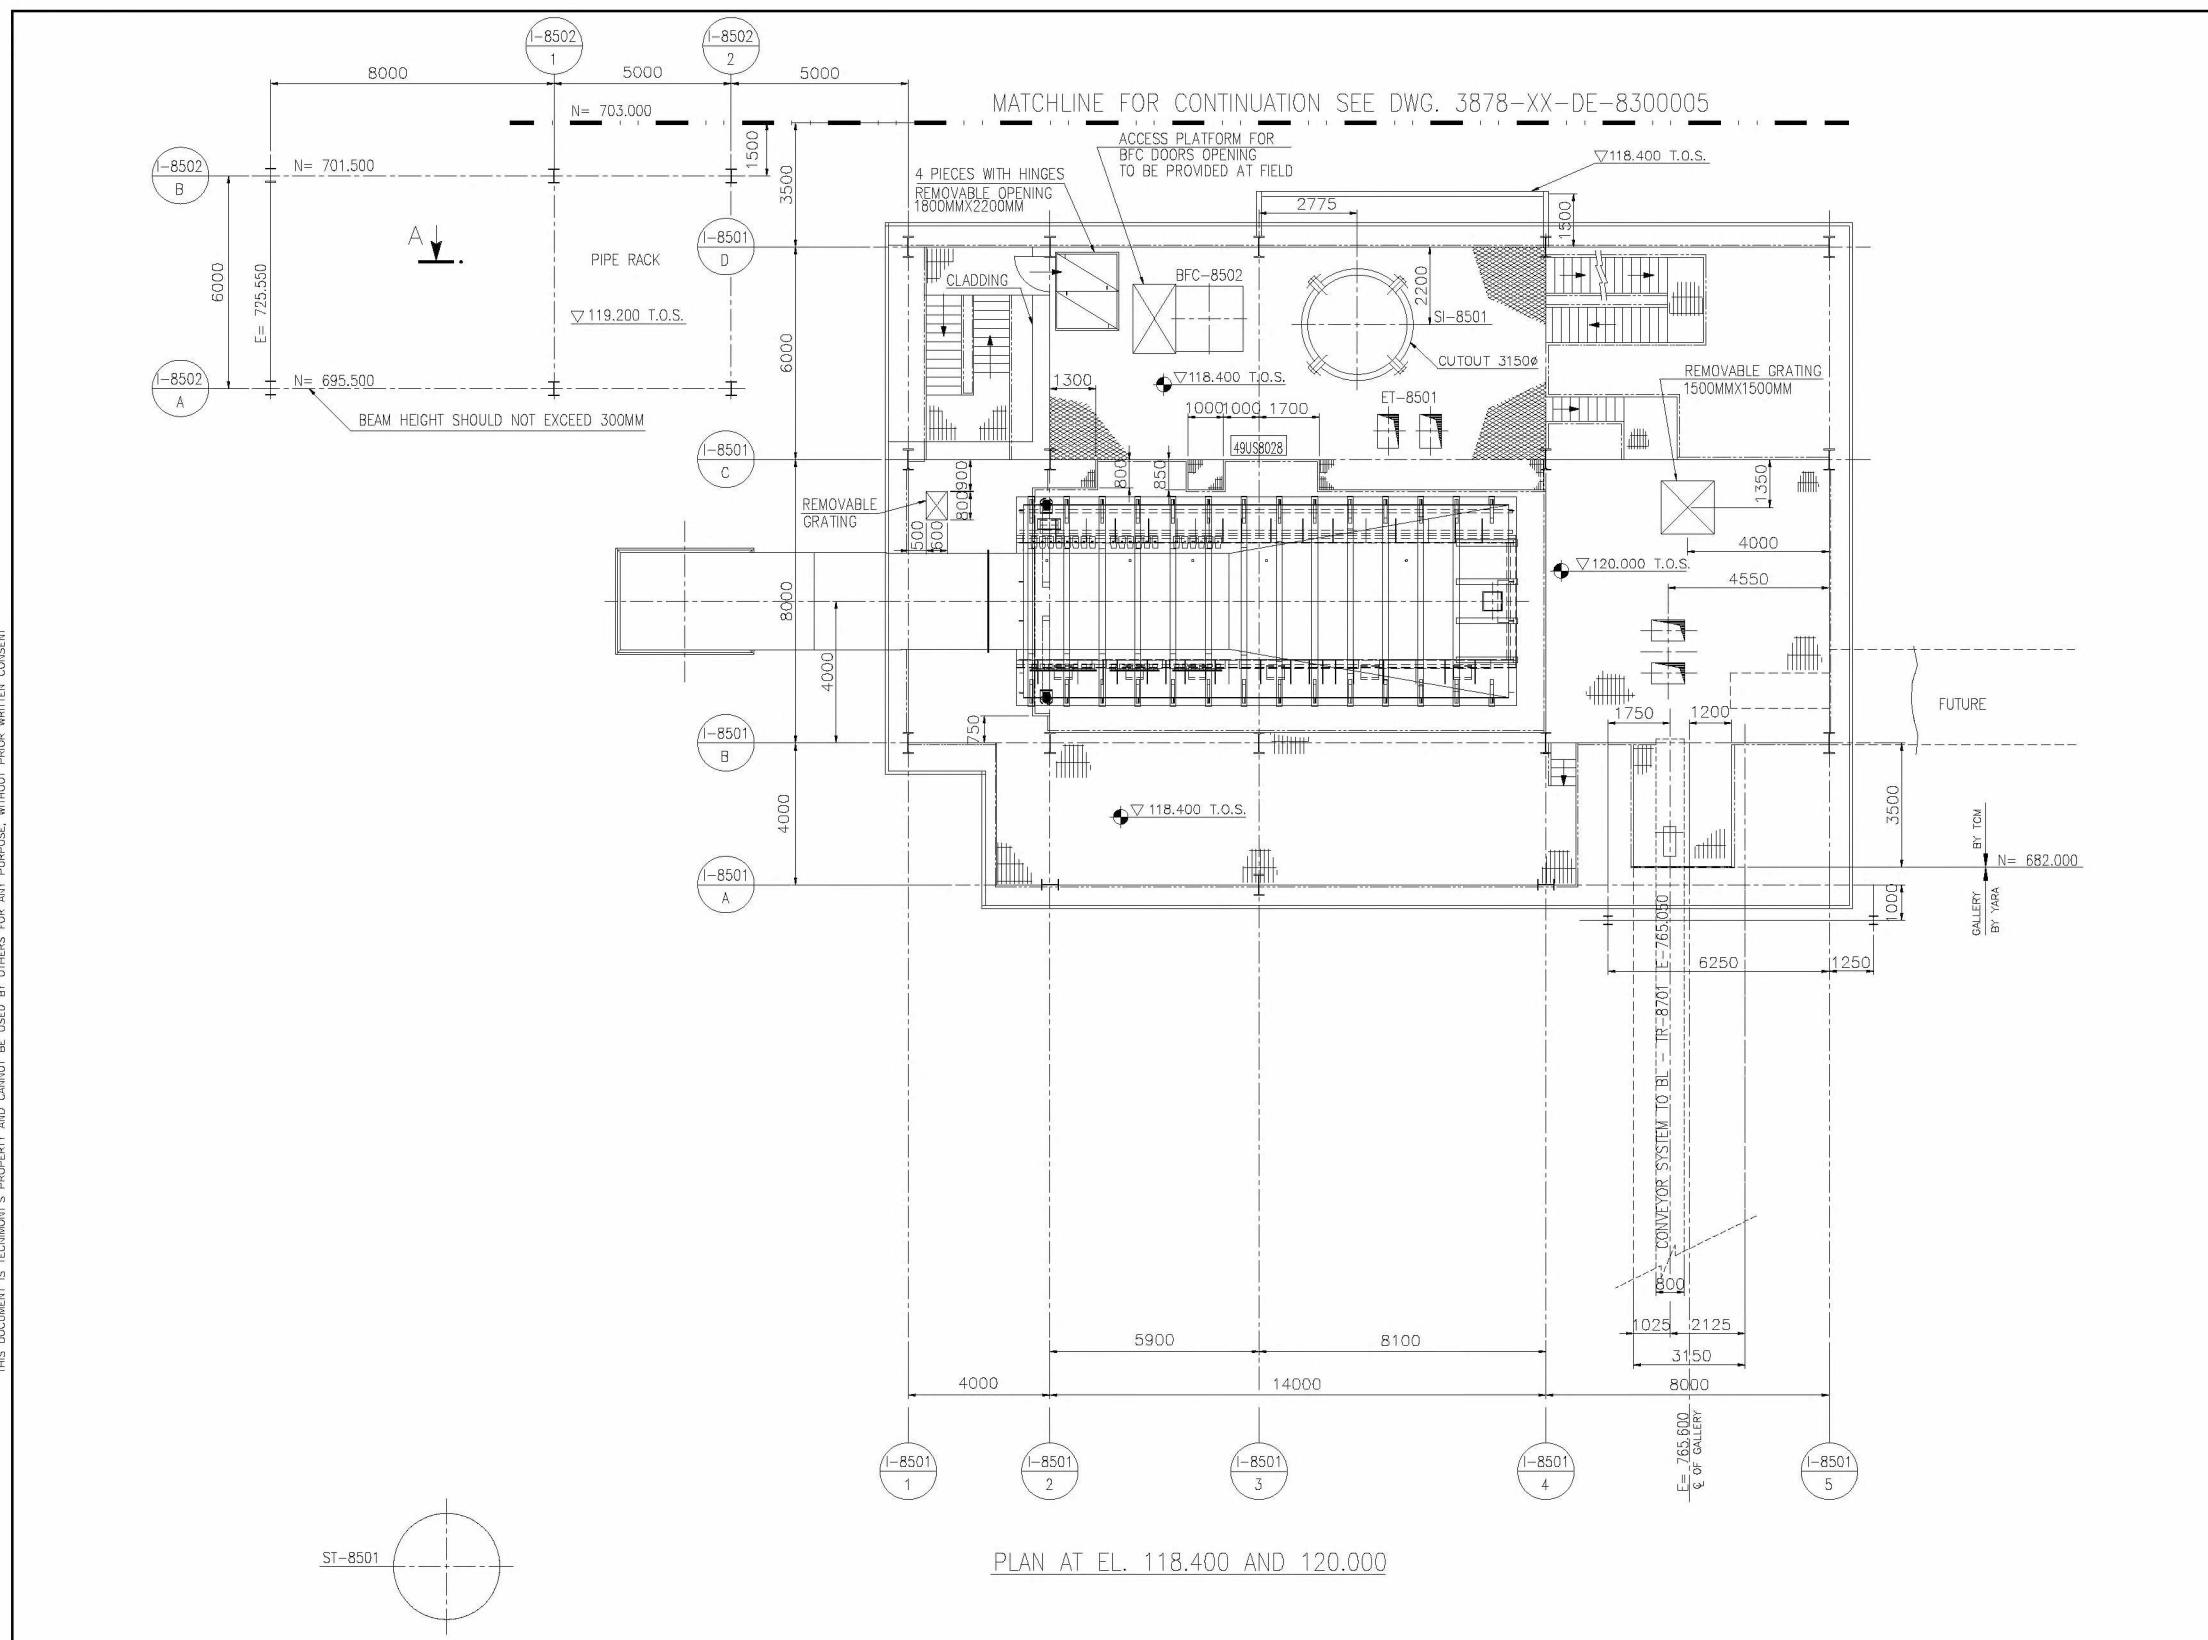



SR. NO.	AREA NUMBER	SUPPORT FOUNDATION/PEDESTAL NUMBER	DATA FOR PIPE SUPPORT FOUNDATIONS										REMARKS												
			NORTH	EAST	TYPE	ELEVATION	A	B	C	D	DIA	QTY	TYPE	SEZION (S)	NO. OF NUTS FOR PROTRU	V	W	X	Y	Z	Ny	Mx	Tx	Mz	SUPPORT PT
15	852	A-8518	683834	733692	B	100.300	500	500	-	-	-	-	-	-	350	350	-15	5	-	100.300	FOR LOCATION PL-REFER DWG. NO.3878-XX-DE-8500001				
14	852	A-8517	678795	743069	B	100.300	500	500	-	-	-	-	-	-	450	450	-15	-	5	100.300	FOR LOCATION PL-REFER DWG. NO.3878-XX-DE-8500001				
13	852	A-8516	674332	743069	B	100.300	500	500	-	-	-	-	-	-	350	350	-15	-	-	100.300	FOR LOCATION PL-REFER DWG. NO.3878-XX-DE-8500001				
12	852	A-8515	671618	743069	B	100.300	500	500	-	-	-	-	-	-	350	350	-20	-	10	100.300	FOR LOCATION PL-REFER DWG. NO.3878-XX-DE-8500001				
11	852	A-8514	672268	733615	B	100.300	500	500	-	-	-	-	-	-	450	450	-25	5	-	100.300	FOR LOCATION PL-REFER DWG. NO.3878-XX-DE-8500001				
10	852	A-8513	672268	733097	B	100.300	700	700	-	-	-	-	-	-	600	600	-15	5	5	100.300	FOR LOCATION PL-REFER DWG. NO.3878-XX-DE-8500001				
9	852	A-8512	674868	735615	B	100.300	500	500	-	-	-	-	-	-	450	450	-25	8	-	100.300	FOR LOCATION PL-REFER DWG. NO.3878-XX-DE-8500001				
8	852	A-8511	674868	733097	B	100.300	700	700	-	-	-	-	-	-	600	600	-15	5	5	100.300	FOR LOCATION PL-REFER DWG. NO.3878-XX-DE-8500001				
-7	852	A-8510	683834	735541	B	100.300	500	500	-	-	-	-	-	-	350	350	-20	5	-	100.300	DELETED				
6	852	A-8509	674120	734105	B	100.300	500	500	-	-	-	-	-	-	350	350	-40	10	-	100.300	FOR LOCATION PL-REFER DWG. NO.3878-XX-DE-8500001				
5	852	A-8505	671520	734105	B	100.300	500	500	-	-	-	-	-	-	350	350	-35	10	-	100.300	FOR LOCATION PL-REFER DWG. NO.3878-XX-DE-8500001				
4	852	A-8507	677911	733093	B	100.300	500	500	-	-	-	-	-	-	350	350	-20	5	-	100.300	FOR LOCATION PL-REFER DWG. NO.3878-XX-DE-8500001				
3	852	A-8506	681561	733093	B	100.300	500	500	-	-	-	-	-	-	350	350	-20	5	-	100.300	FOR LOCATION PL-REFER DWG. NO.3878-XX-DE-8500001				
2	852	A-8505	677301	733573	B	100.300	500	500	-	-	-	-	-	-	350	350	-20	-	-	100.300	FOR LOCATION PL-REFER DWG. NO.3878-XX-DE-8500001				
1	852	A-8504	680951	733573	B	100.300	500	500	-	-	-	-	-	-	350	350	-20	-	-	100.300	FOR LOCATION PL-REFER DWG. NO.3878-XX-DE-8500001				

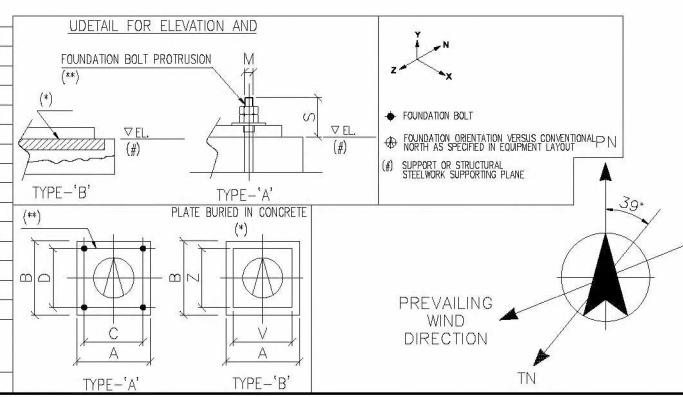

DATA FOR FOUNDATION AND STRUCTURE DESIGN			
EQUIPMENT NO	DESCRIPTION	EQUIPMENT SUPPORTING PLANE	NOTES-REMARKS
SI-8501	START-UP BIN	+118.400	
TR-8701	BELT CONVEYOR	+120.000	SUPPLIED BY YARA
NOTES			
1) FOR GENERAL NOTES AND REFERENCES SEE: 3878-XX-DE-8500001			
<b>ISSUED FOR CONSTRUCTION</b> Date: 2018-09-11 Signature:			
Issue Date Reason for Issue - Revision Description Prepared Checked Approved Digital signature COMPANY CATEGORY CODE 1 COMPANY ACCEPTANCE CODE Tecnímont COMPANY IDENTIFICATION CODE Job-EC-Type-N 3878 - SLUISKIL(NL) GRANULATION UNIT FOR 1,543 MTPD UREA OF 2,010 MTPD UREAS/AMIDAS DOC. CLASS. ISSUE 08 YARA UREA & GRANULATION PROJECT 16027-P57-015 TITLE EQUIPMENT LAYOUT UAS GRANULATION SECTION PLAN FROM EL. 118.400 AND 121.250 SCALE 1:100 ORIG. SIZE A1			

THIS DOCUMENT IS TECHNIMONI'S PROPERTY AND CANNOT BE USED BY OTHERS FOR ANY PURPOSE WITHOUT PRIOR WRITTEN CONSENT

MDD-CADM1 E rev.1

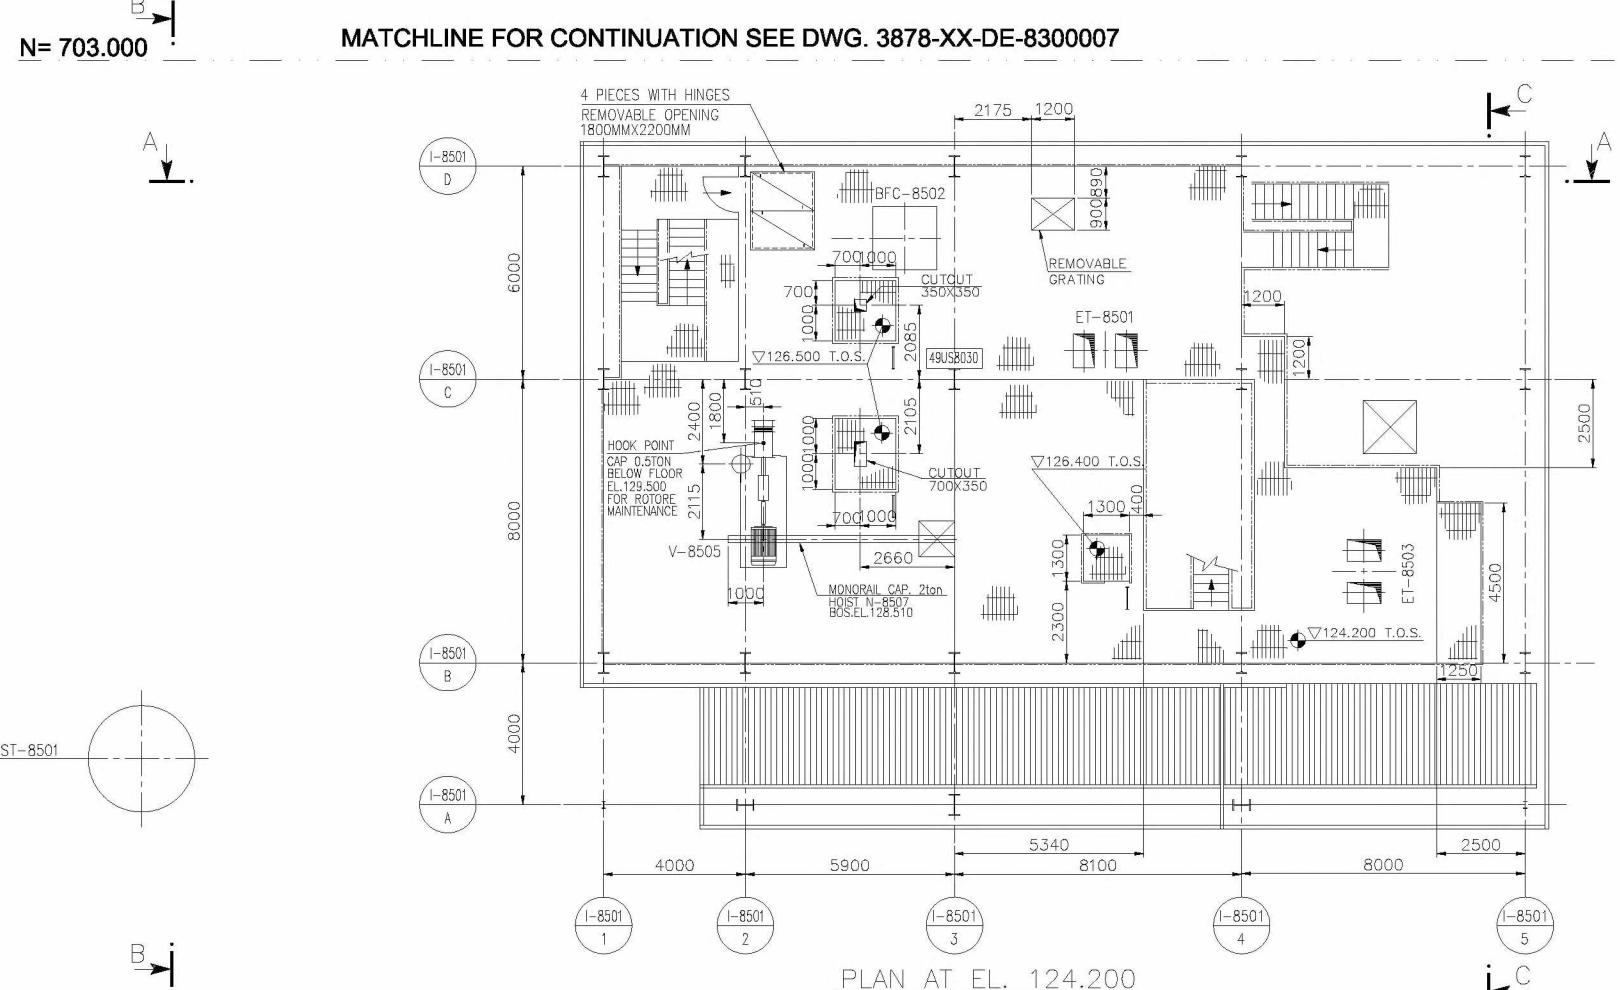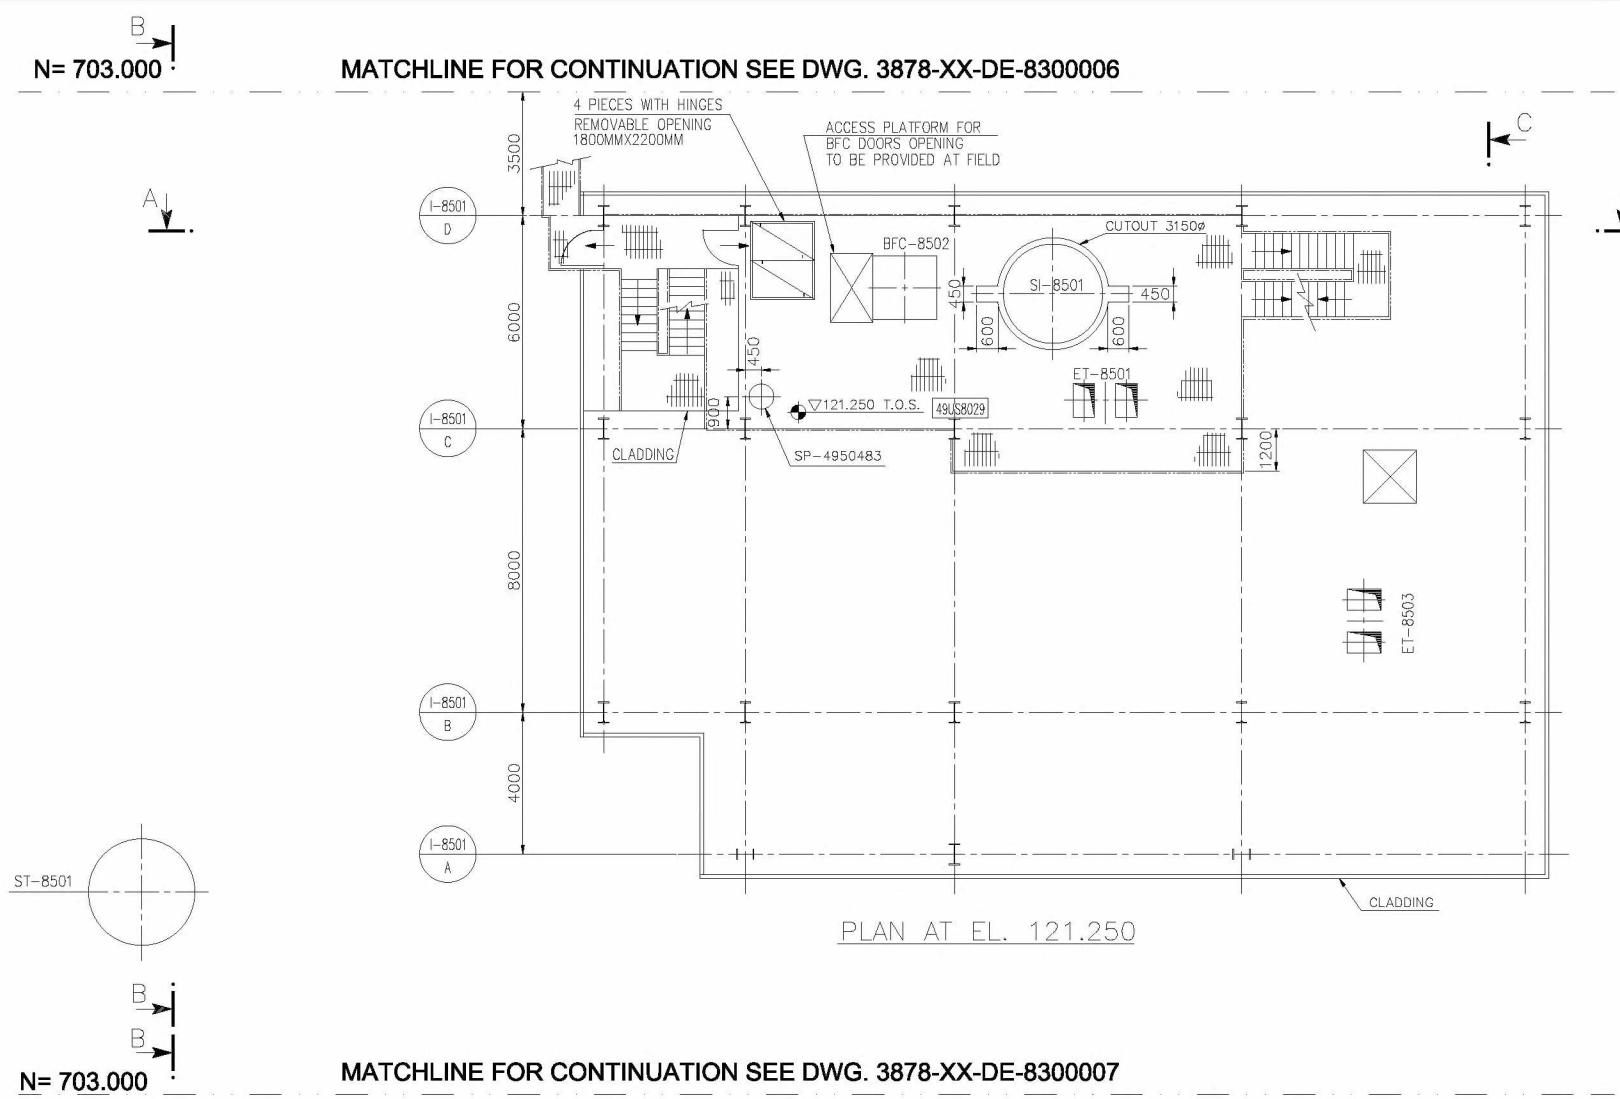

## NOTES

FOR GENERAL NOTES AND REFERENCES SEE: 3878-XX-DE-8500001

ISSUED FOR CONSTRUCTION

Date: 2018-09-11 Signature:

2018.09.11	AS BUILT	2E	2E	2E
2017.01.19	REVISED & ISSUED FOR CONSTRUCTION	2E	2E	2E
2016.06.20	ISSUED FOR CONSTRUCTION	2E	2E	2E
2016.03.04	ISSUED FOR DESIGN DEVELOPMENT-REVISED WHERE MARKED  05	2E	2E	2E
2015.12.23	REVISED AS MARKED  04 AND ISSUE FOR COMPANY APPROVAL	2E	2E	2E
2015.11.30	REVISED AS MARKED  03 AND ISSUE FOR COMPANY APPROVAL	2E	2E	2E
2015.11.12	ISSUED FOR BUILDING PERMIT PURPOSE	2E	2E	2E
2015.09.30	ISSUE FOR COMPANY APPROVAL	2E	2E	2E
Date	Reason for Issue - Revision Description	Prepared	Checked	Approved


Issue - Revision Description	Prepared	Checked	Approved
COMPANY CATEGORY CODE			1
COMPANY ACCEPTANCE CODE			

3878 - SLUISKIL(NL) GRANULATION UNIT FOR 1,543 MTPD UREA OR 2,000 MTPD UREAS/AMIDAS	TECNIMONT IDENTIFICATION CODE Job-EC-Type-N°  3878-XX-DE-850005
	DOC. CLASS. ISSUE 1 08

YARA SLUISKIL B.V. UREA & GRANULATION PROJECT	CLIENT IDENTIFICATION CODE 16027-P57-022
--	---

LAYOUT  
SECTION  
21.250 TO 129.500


THIS DOCUMENT IS TECNIMONT'S PROPERTY AND CANNOT BE USED BY OTHERS FOR ANY PURPOSE, WITHOUT PRIOR WRITTEN CONSENT

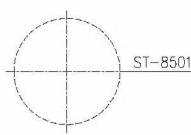

B

A

B

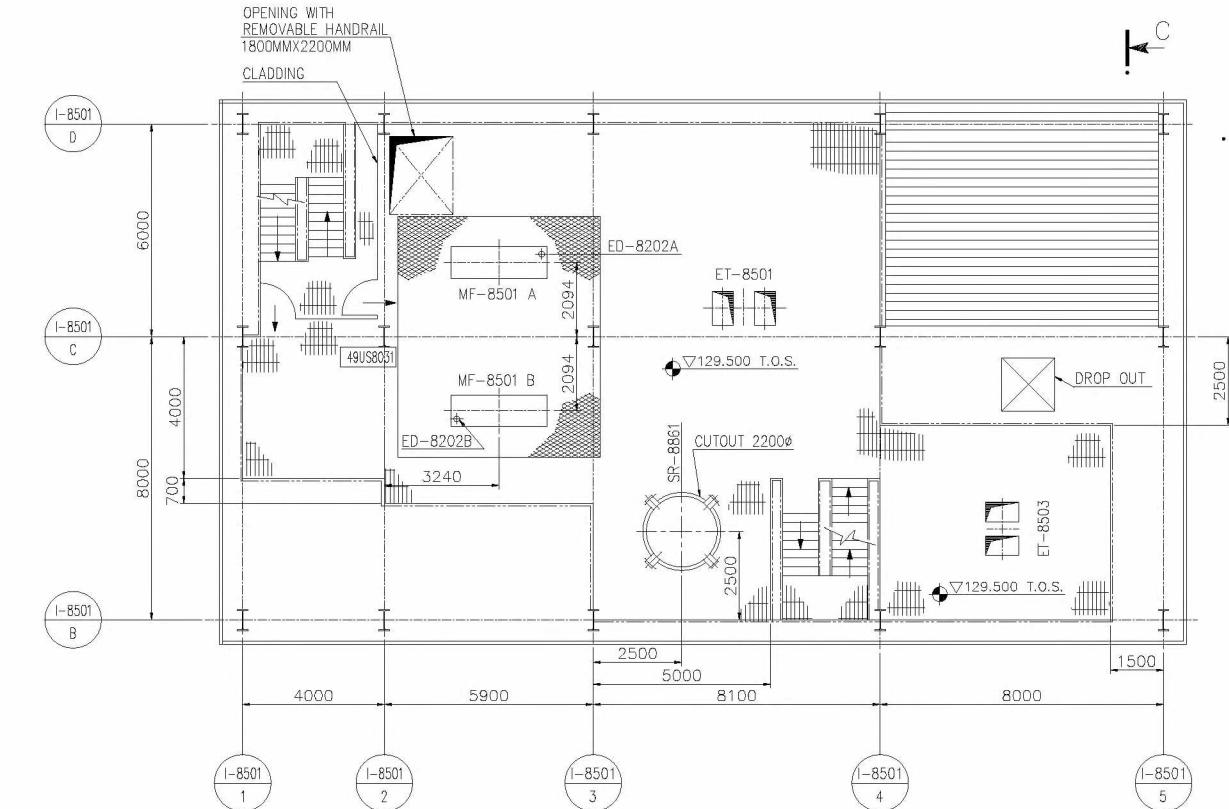

PLAN AT EL. 129.500

DATA FOR FOUNDATION AND STRUCTURE DESIGN			
EQUIPMENT NO	DESCRIPTION	EQUIPMENT SUPPORTING PLANE	NOTES-REMARKS
UAS GRANULATION SECTION			
MF-8501 A/B	ROLL CRUSHER	+129.500	
SR-8861	COOLING WATER EXPANSION DRUM	+129.500	
ED-8202A/B	CRUSHER FEED	+130.900	PART OF ER-8501

## NOTES


1) FOR GENERAL NOTES AND REFERENCES SEE: 3878-XX-DE-8500001

## ISSUED FOR CONSTRUCTION

Date: 2018-09-11 Signature:

08 2018.09.11 AS BUILT	2E	2E	*		
07 2017.01.19 REVISED & ISSUED FOR CONSTRUCTION	2E	2E	*		
08 2016.06.20 ISSUED FOR DESIGN DEVELOPMENT-REVISED WHERE MARKED	2E	2E	*		
05 2016.03.04 ISSUED FOR DESIGN DEVELOPMENT-REVISED WHERE MARKED	2E	2E	*		
04 2015.12.23 REVISED AS MARKED AND ISSUE FOR COMPANY APPROVAL	2E	2E	*		
03 2015.11.30 REVISED AS MARKED AND ISSUE FOR COMPANY APPROVAL	2E	2E	*		
02 2015.11.12 ISSUED FOR BUILDING PERMIT PURPOSE	2E	2E	*		
01 2015.09.30 ISSUE FOR COMPANY APPROVAL	2E	2E	*		
Issue Date	Reason for Issue - Revision Description		Prepared	Checked	Approved
Digital signature	COMPANY CATEGORY CODE		1		
	COMPANY ACCEPTANCE CODE				
 Tecnimont		3878 - SLUISKIL(NL) GRANULATION UNIT FOR 1.545 MTPD UREA 2.000 MTPD UREAS/AMIDAS DOC. CLASS. ISSUE 1 08		TECHNIMONT IDENTIFICATION CODE Job-EC-Type-N 3878-XX-DE-8500006 DOC. CLASS. ISSUE 1 08	
 YARA		YARA SLUISKIL B.V. UREA B GRANULATION PROJECT		CLIENT IDENTIFICATION CODE 16027-P57-019	
TITLE EQUIPMENT LAYOUT UAS GRANULATION SECTION PLAN FROM EL. 129.500 TO 132.600					
SCALE 1:100 ORIG. SIZE A1					

THIS DOCUMENT IS TECNIMONT'S PROPERTY AND CANNOT BE USED BY OTHERS FOR ANY PURPOSE, WITHOUT PRIOR WRITTEN CONSENT



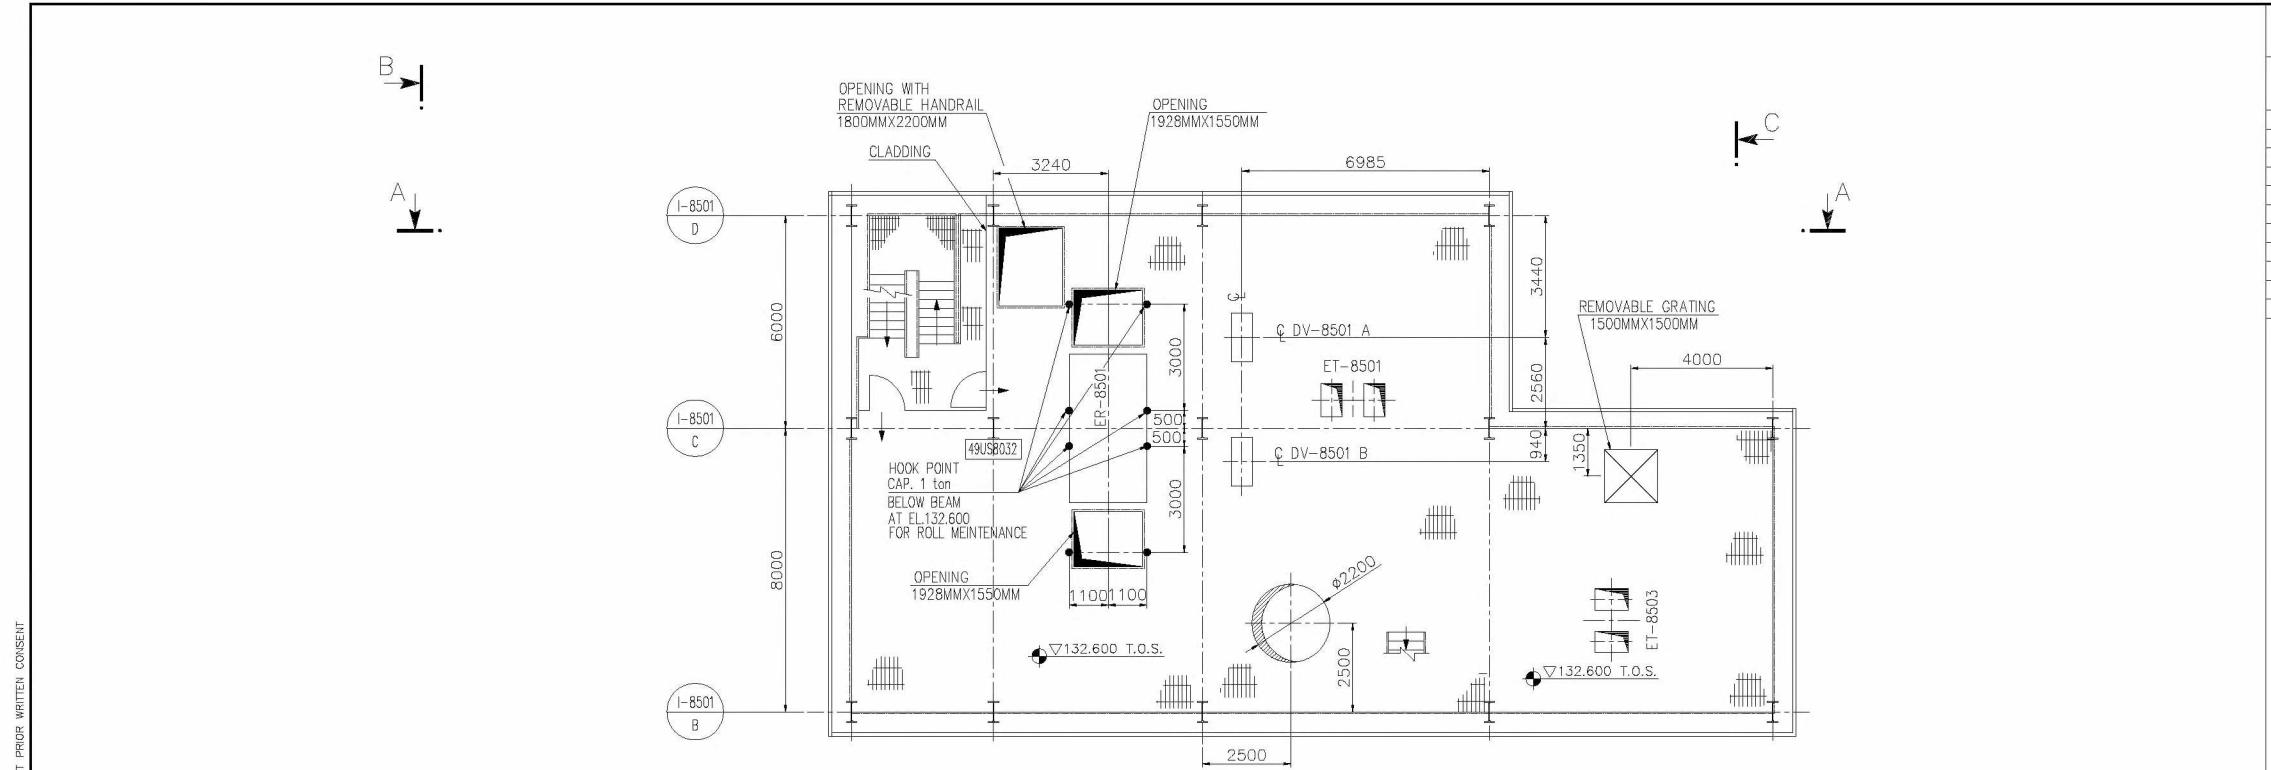


DATA FOR FOUNDATION AND STRUCTURE DESIGN			
EQUIPMENT NO	DESCRIPTION	EQUIPMENT SUPPORTING PLANE	NOTES-REMARKS
DV-8501 A/B	UAS GRANULATION SECTION	+132.600	
ER-8501	CRUSHER FEED HOPPER	+134.532	
DV-8504	DIVERTER	+138.900	

### NOTES



1) FOR GENERAL NOTES AND REFERENCES SEE: 3878-XX-DE-8500001

ISSUED FOR CONSTRUCTION	
Date:	Signature:
2018-09-11	[Signature]
Reason for issue - Revision Description	
08 2018.09.11 AS BUILT	Prepared
07 2017.01.19 REVISED & ISSUED FOR CONSTRUCTION	Checked
06 2016.08.20 ISSUED FOR CONSTRUCTION	Approved
05 2016.03.04 ISSUED FOR DESIGN DEVELOPMENT-REVISED WHERE MARKED	
04 2015.12.23 REVISED AS MARKED AND ISSUE FOR COMPANY APPROVAL	
03 2015.11.30 REVISED AS MARKED AND ISSUE FOR COMPANY APPROVAL	
02 2015.11.12 ISSUED FOR BUILDING PERMIT PURPOSE	
01 2015.09.30 ISSUE FOR COMPANY APPROVAL	
Issue Date	Reason for issue - Revision Description
Digital signature	Prepared
COMPANY CATEGORY CODE	
COMPANY ACCEPTANCE CODE	
Tecnimont	
YARA SLUISKIL B.V.	
UREA & GRANULATION PROJECT	
16027-P57-016	
TECHNICAL DATA SHEET	
TITLE	
EQUIPMENT LAYOUT	
UAS GRANULATION SECTION	
PLAN FROM EL. 132.600 TO 139.900	
SCALE 1:100 ORIG. SIZE A1	

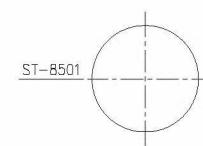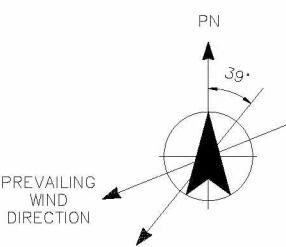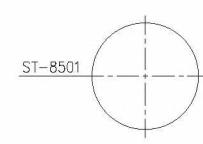**PLAN AT EL. 135.800**

THIS DOCUMENT IS TECHMONT'S PROPERTY AND CANNOT BE USED BY OTHERS FOR ANY PURPOSE WITHOUT PRIOR WRITTEN CONSENT

MOD-CADA1 E rev. 1

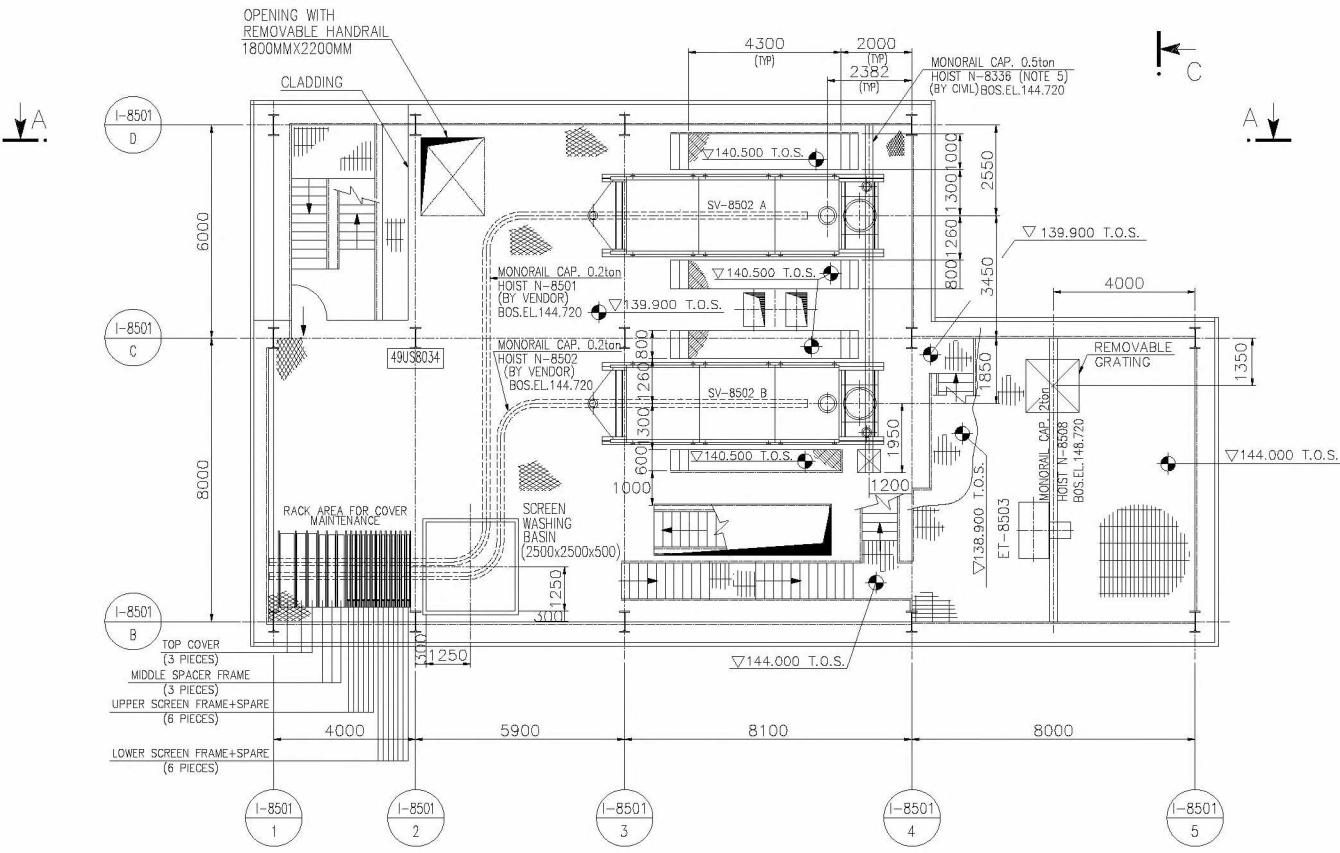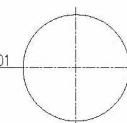

PLAN AT EL. 139.900 AND 144.000

## NOTES

) FOR GENERAL NOTES AND REFERENCES SEE: 3878-XX-DE-8500001

**ISSUED FOR CONSTRUCTION**

2018.09.11	AS BUILT	2E	J.Projpati	<input checked="" type="checkbox"/>
2017.01.19	REVISED & ISSUED FOR CONSTRUCTION	2E	2E	<input checked="" type="checkbox"/>
2016.06.20	ISSUED FOR CONSTRUCTION	2E	2E	<input checked="" type="checkbox"/>
2016.03.04	ISSUED FOR DESIGN DEVELOPMENT-REVISED WHERE MARKED 	2E	2E	<input checked="" type="checkbox"/>
2015.12.23	REVISED AS MARKED  AND ISSUE FOR COMPANY APPROVAL	2E	2E	<input checked="" type="checkbox"/>
2015.11.30	REVISED AS MARKED  AND ISSUE FOR COMPANY APPROVAL	2E	2E	<input checked="" type="checkbox"/>
2015.11.12	ISSUED FOR BUILDING PERMIT PURPOSE	2E	2E	<input checked="" type="checkbox"/>
2015.09.30	ISSUE FOR COMPANY APPROVAL	2E	2E	<input checked="" type="checkbox"/>
Date	Reason for issue - Revision Description	Prepared	Checked	Approved

**COMPANY CATEGORY CODE**

## COMPANY ACCEPTANCE CODE



IL FOR A MIDAS	TECNIMONT IDENTIFICATION CODE		
	Job-EC-Type-N°		
	3878-XX-DE-8500008		
	DOC. CLASS.	ISSUE NO. CC	






	CLIENT IDENTIFICATION CODE
PROJECT	16027-P57-017

A diagram of a compass rose with arrows pointing North (PN) and True North (TN). A large arrow points from PN towards TN, labeled 'PREVAILING WIND DIRECTION'.

**E**  
**EQUIPMENT LAYOUT**  
**UAS GRANULATION SECTION**  
**PLAN FROM EL. 139.900 TO 145.800**

THIS DOCUMENT IS TECNIMONT'S PROPERTY AND CANNOT BE USED BY OTHERS FOR ANY PURPOSE, WITHOUT PRIOR WRITTEN CONSENT

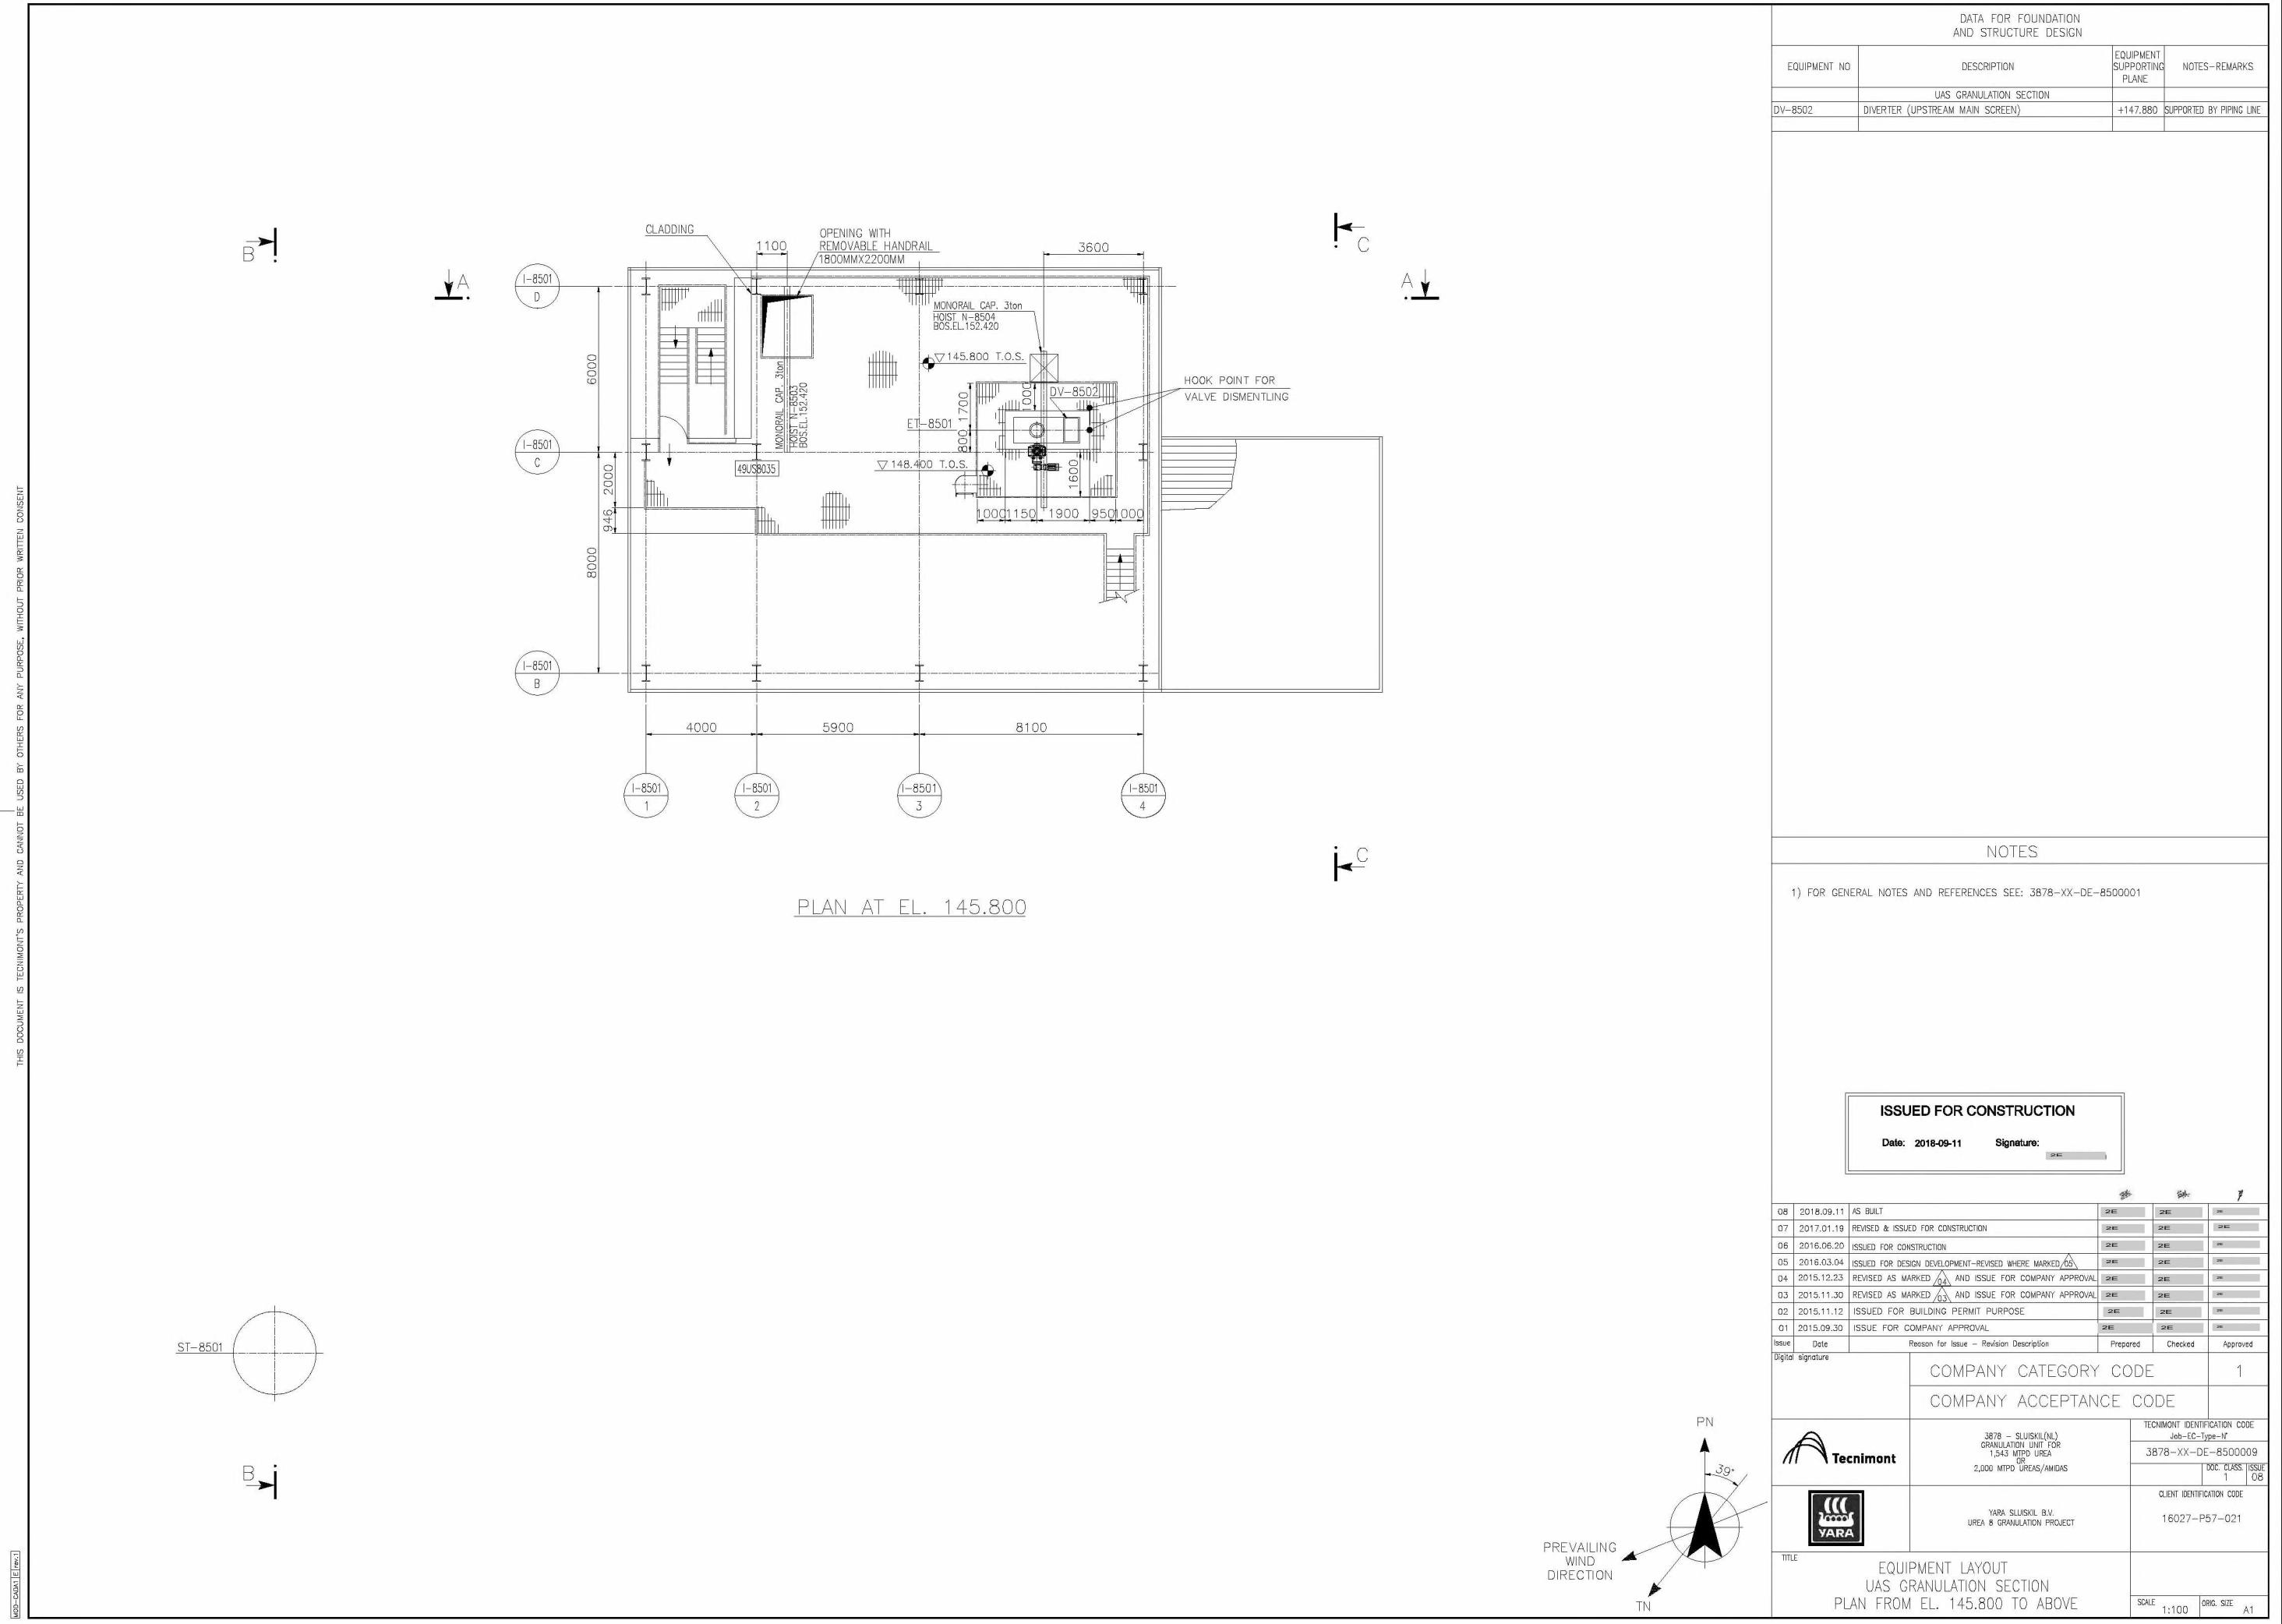

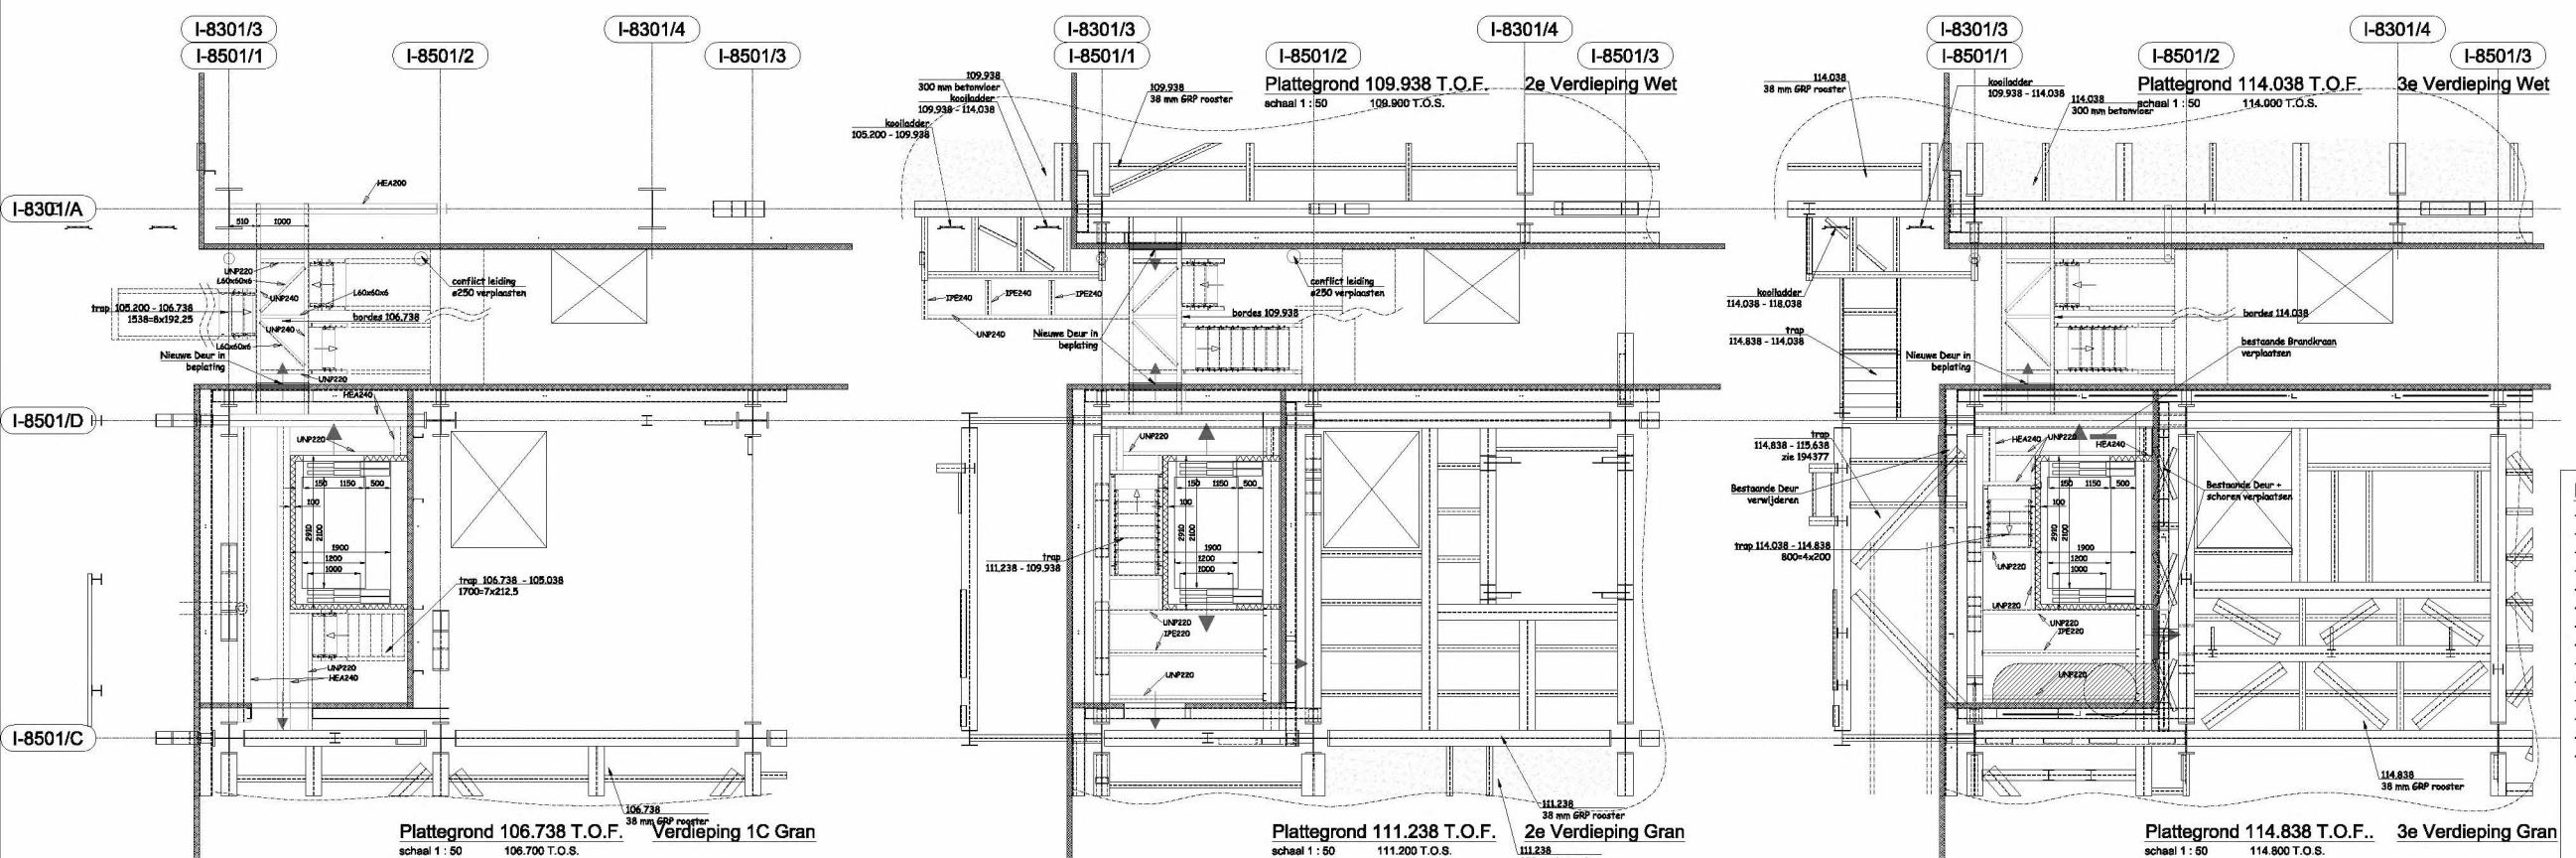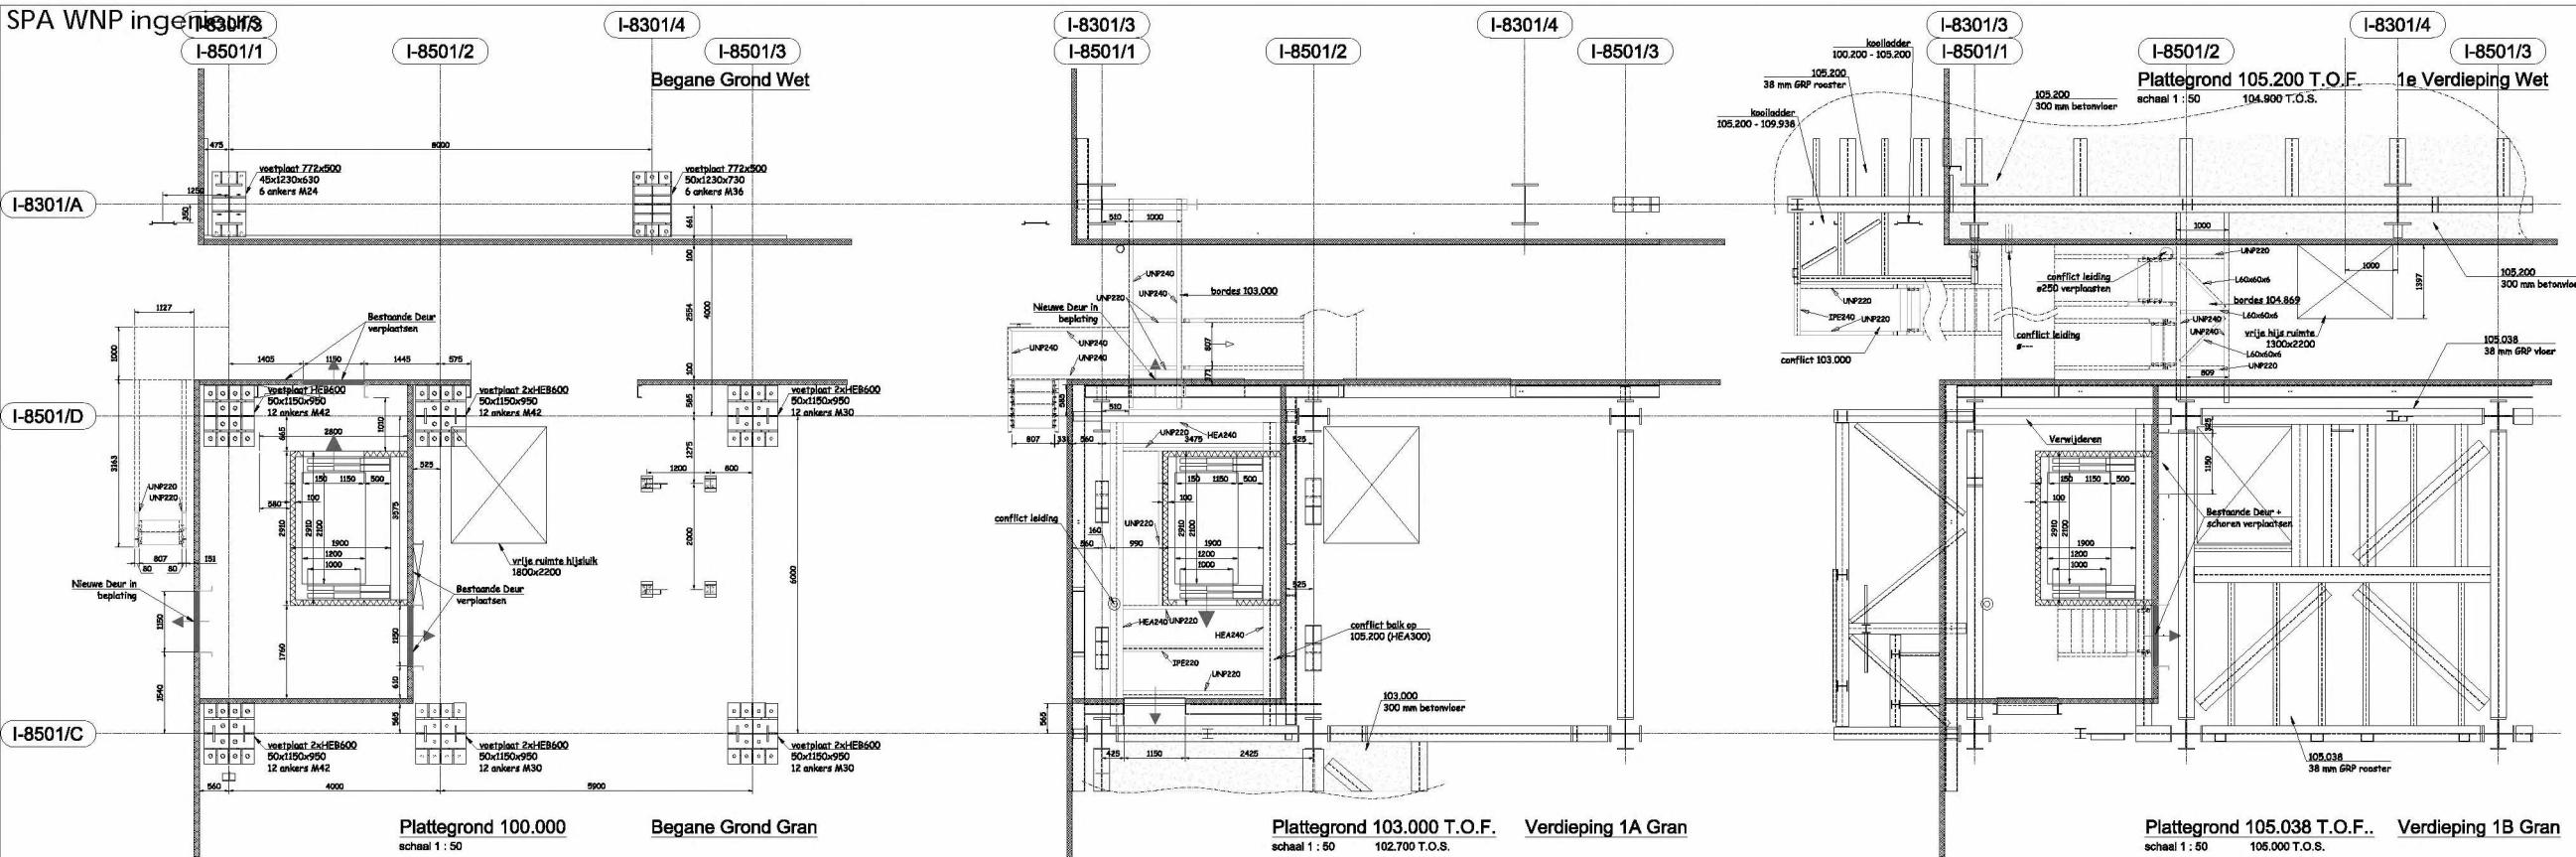



**LEGENDA :**






- Maatvoering in het werk te controleren!
- Conservering vigs. Specification of surface protection 10000-Y50-042 rev.06 dd.2013-03-18
- Aarding volgens aardingspecificatie SS-E11-0120
- Staal minimaal kwaliteit S235 JR
- Bouter Stainless Steel AISI A4-80, minimaal 2M16 per verbinding
- Let op: geen thermisch verzinkt staal toepassen
- Let op: Hoogtematen t.o.v. NSM
- Nuttige belasting bordes 2,5 kN/m<sup>2</sup>
- Trappenplaat AISI 304 6/8, minimaal 2-veldig
- Roodstaal: GRP rooster n=38, maaswijdte 38x38
- Leuningen: GRP ISO Quality
- Gewicht nieuw staal (excl. leuningen en roosters): ... kg
- Trappen vlg YPO-Y80-00002 dd 12-11-2008 (2xH + 1xG = 600-860) H = optred G = Aantred
- Aanbrede min. 210 Optred max. 210 hoek min.30° max. 33°

Staalbewerking: CONFORM YARA SPEC'S.  
Voor: YARA SLUISKIL b.v.  
Bijhorende detailaantrek: Ja / Nein:


FATOR Civil Engineering  
OPDRACHTGEVER: YARA SLUISKIL b.v.  
Werk: Ureum 8 Yara Sluiskil  
Onderwerp: Trap + Lift U8 Aangepaste  
Nieuwe Plattegronden 100.000 - 114.800  
Postbus 7149 4330 CC Middelburg  
Telefoon: 0118 - 814722  
e-mail: [@faktorbv.nl  
www.faktorbv.nl](mailto:@faktorbv.nl)

FAIRNAME : DEFINITIEF ONTWERP  
FAIRNR : 194344  
FAIRCODE : 194344  
FAIRFORMAT : A0  
FAIRDATE : 07-05-2020  
FAIRPAGE : 1/50  
FAIRGEO : Ham  
FAIRDOC : Nieuwe Plattegronden 100.000 - 114.800  
BLADNR : S-07

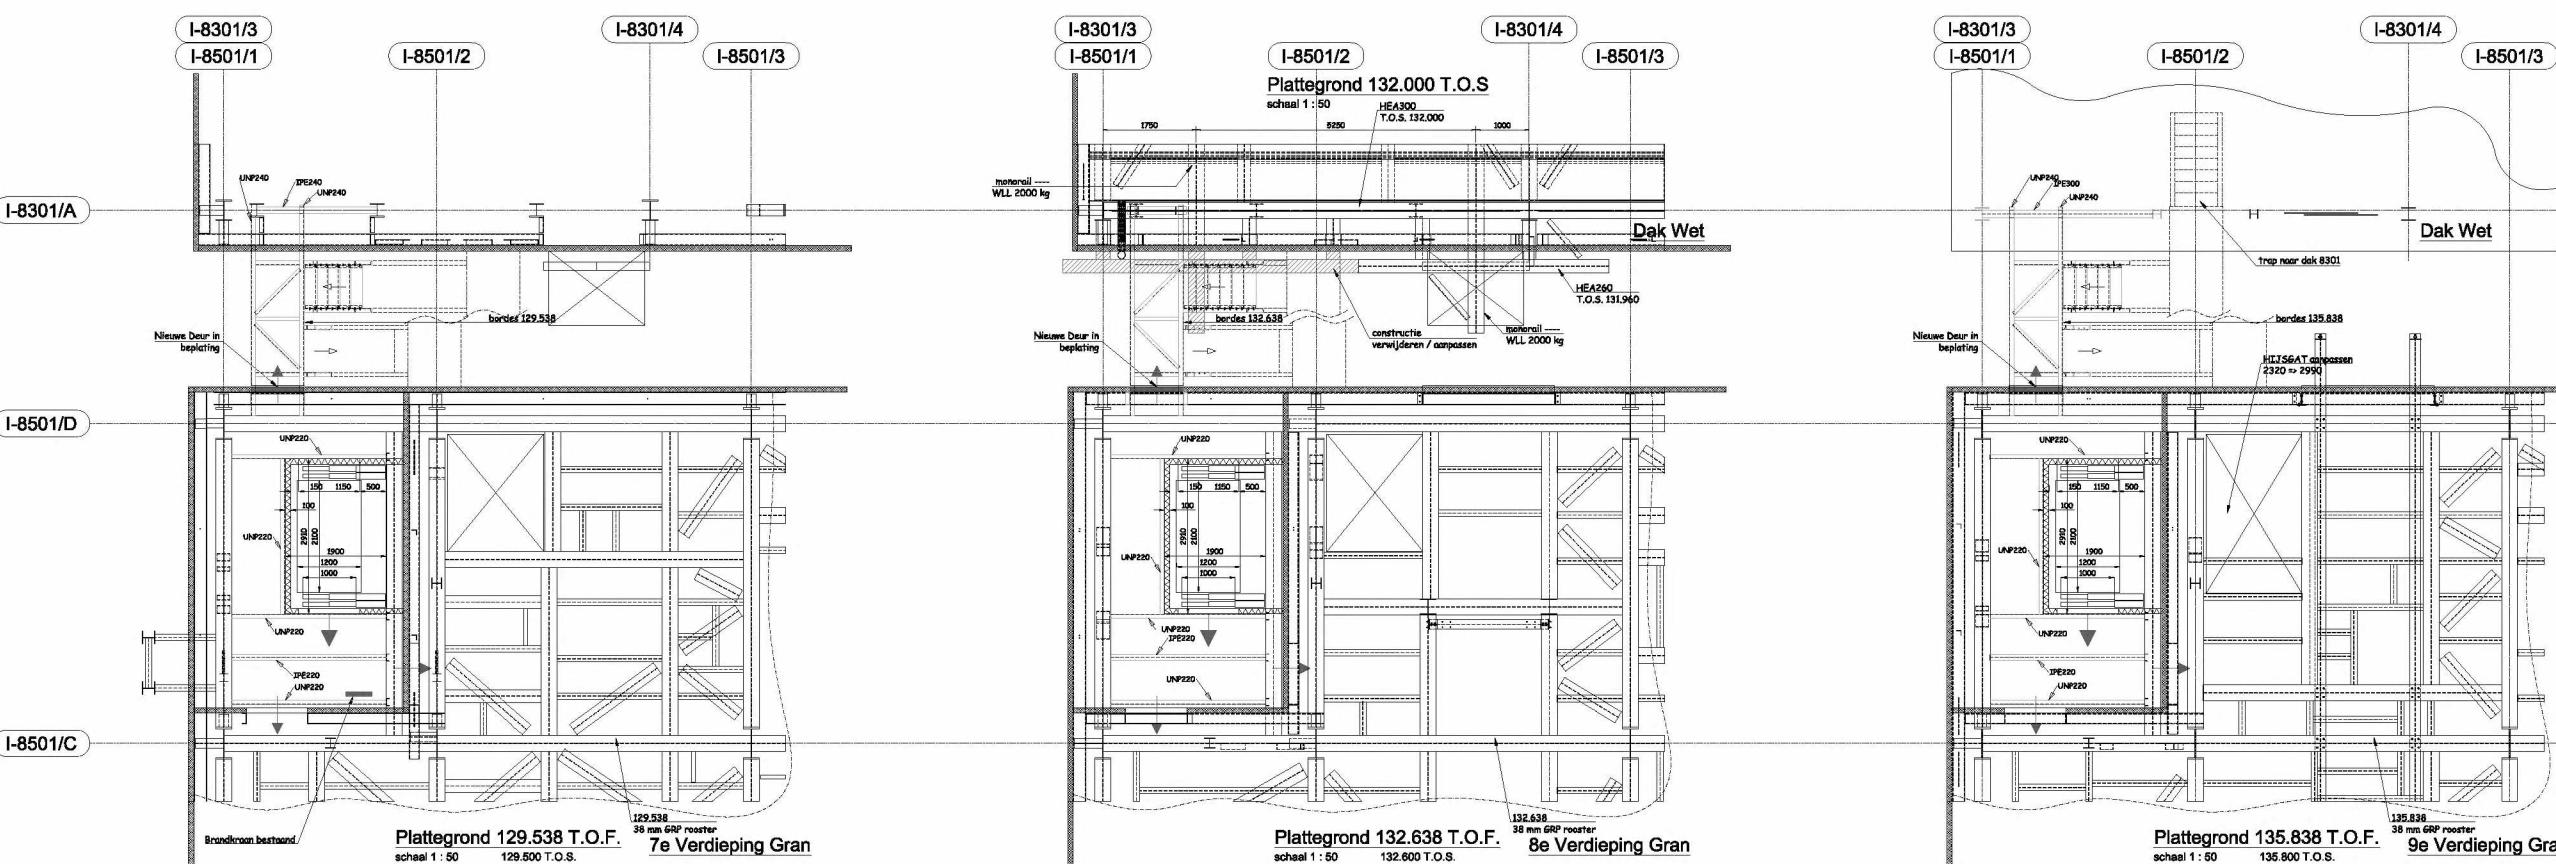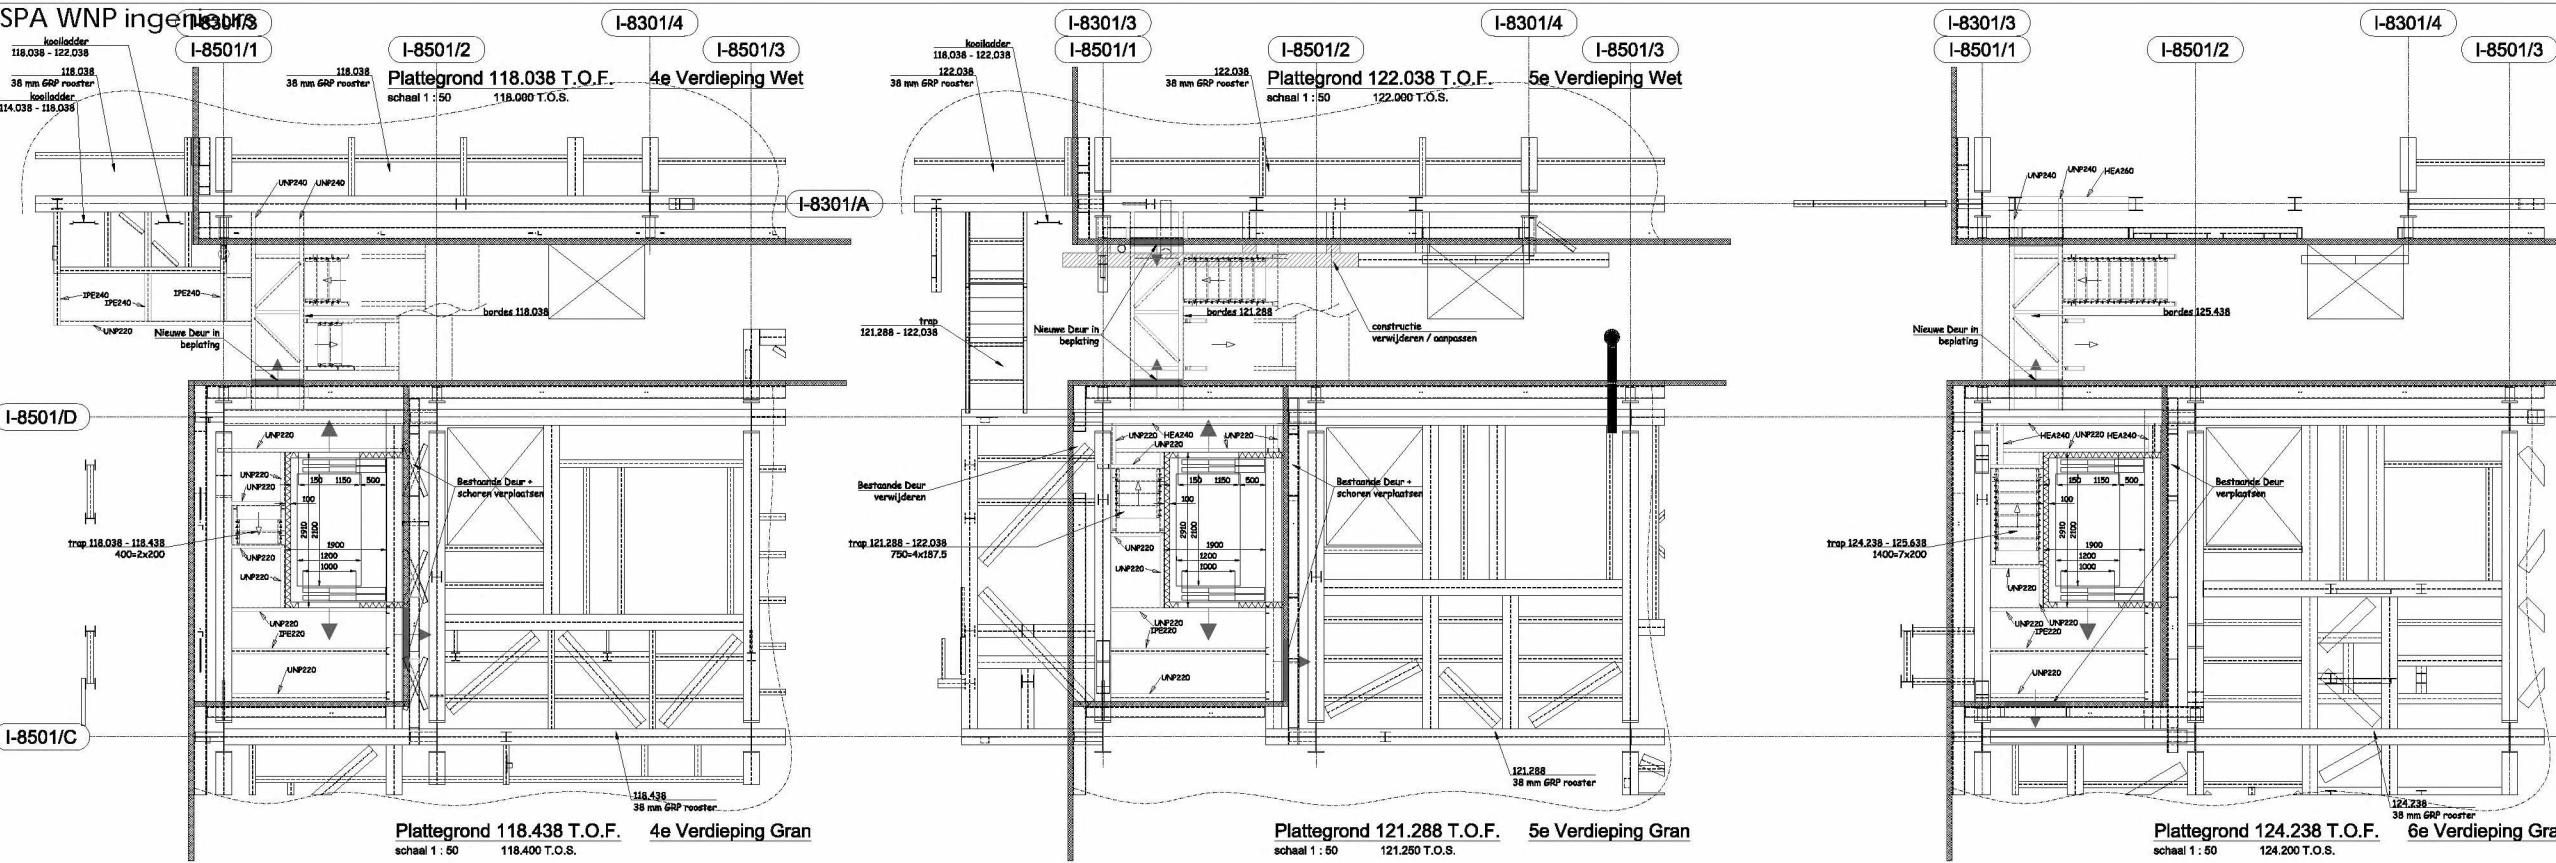

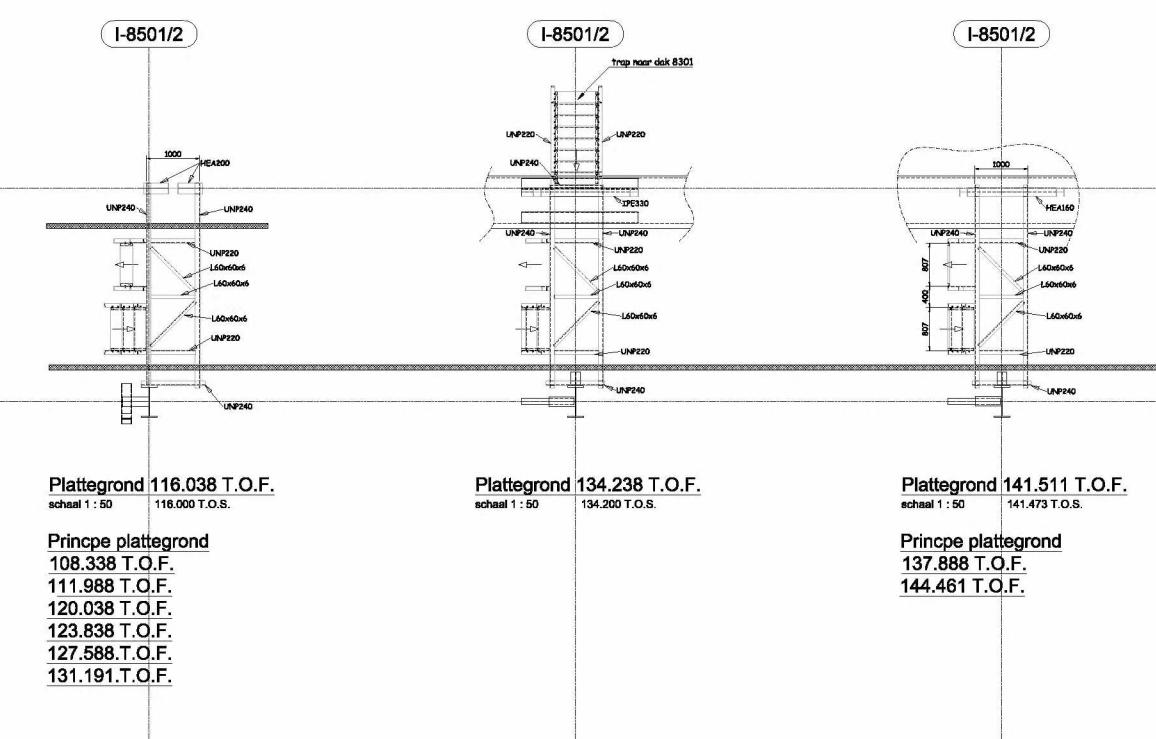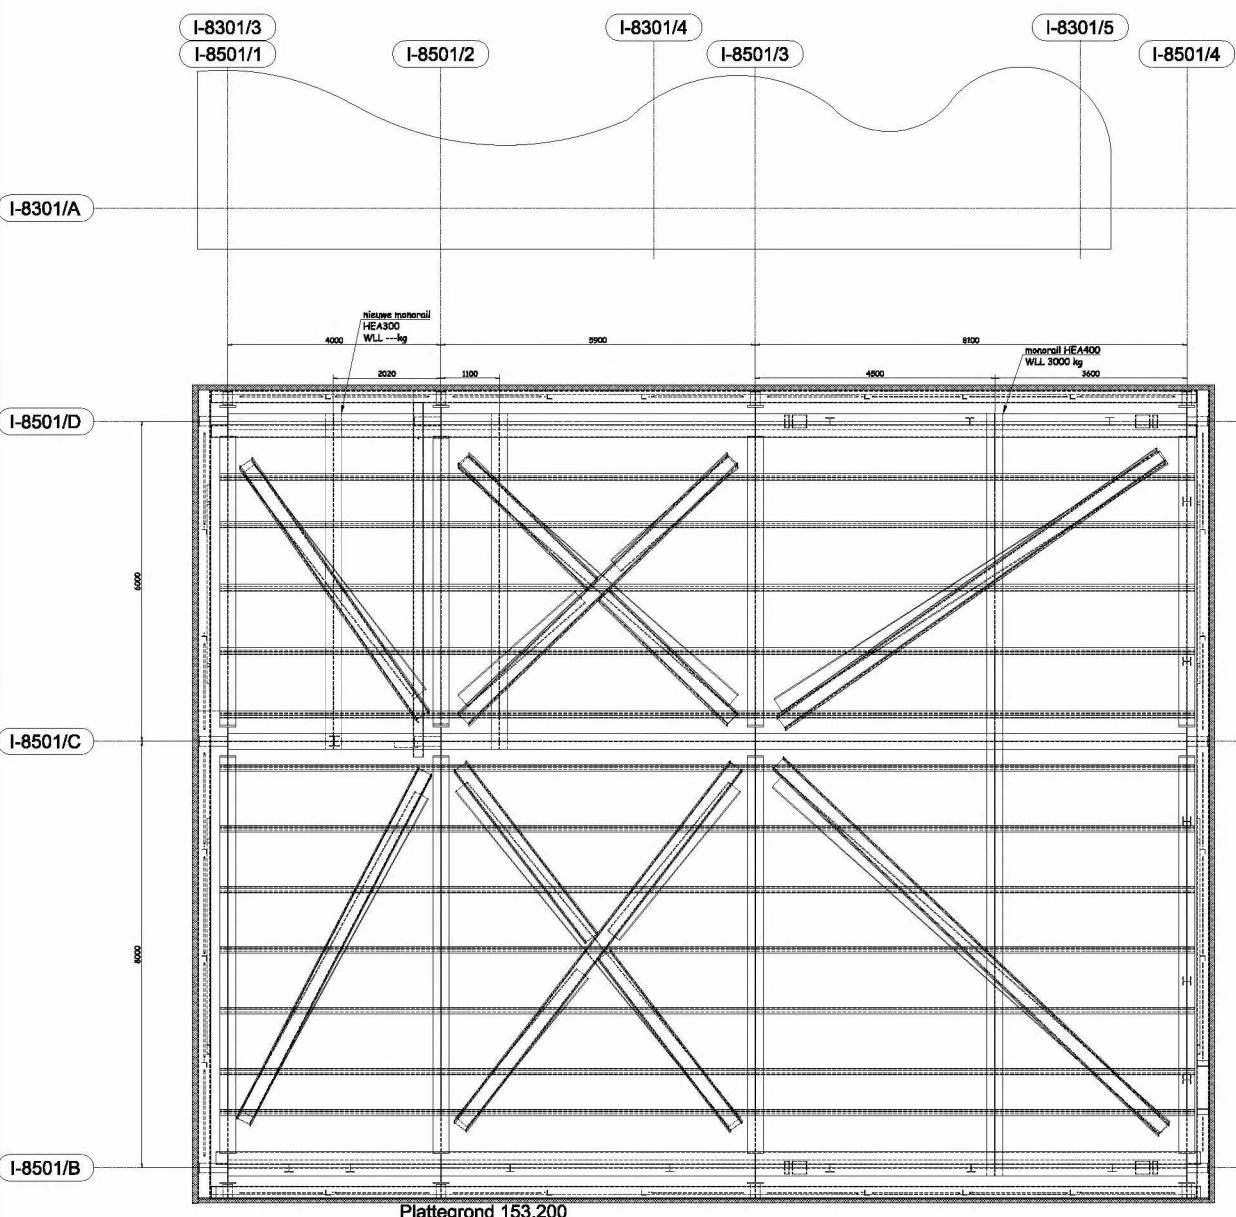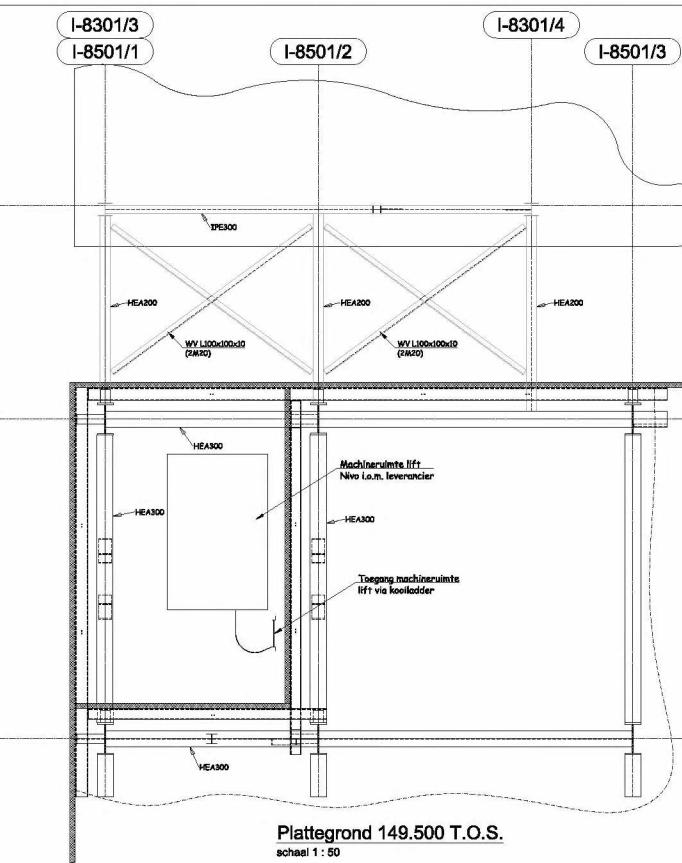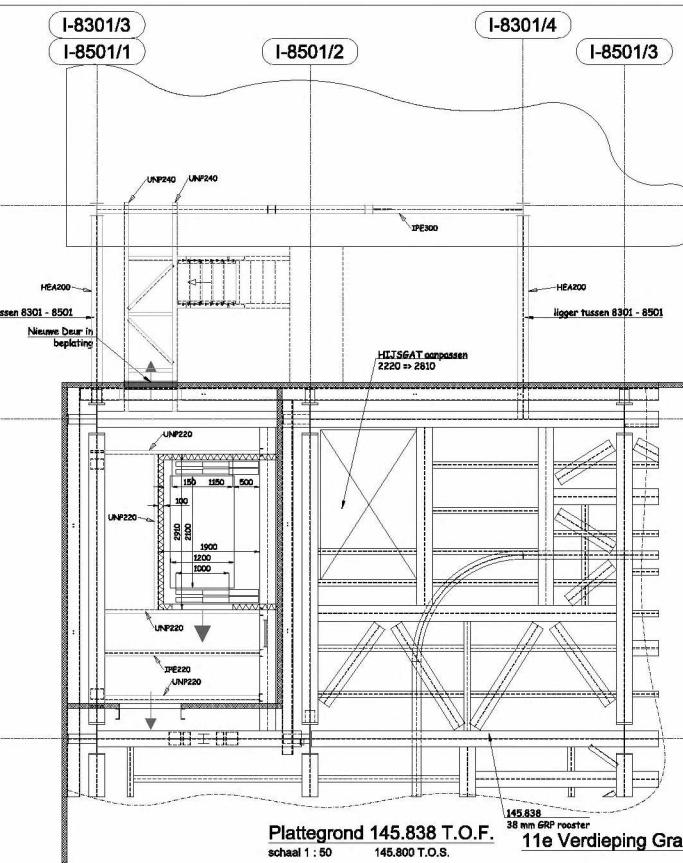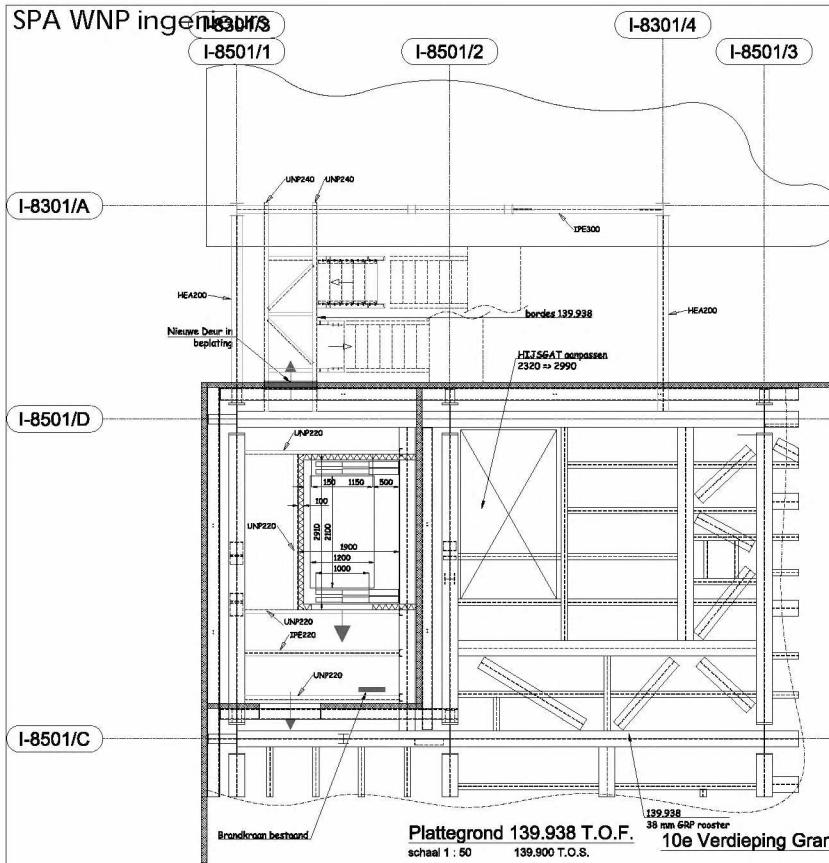

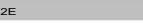

Klinkenbergerweg 30a | 6711 MK EDE |  2E  
Vrijlandstraat 33-c | 4337 EA MIDDELBURG |  2E  
Hoenderkamp 20 | 7812 VZ EMMEN |  2E